

Planta general espacios exteriores
Escala 1:300



Reparación general del pavimento
Especialmente zona del túnel y zonas próximas a imbornales



REHABILITACIÓN INTEGRAL DEL PALACIO DE DEPORTES DE GRANADA
P.º del Emperador Carlos V, 1 Granada
Promotores : Ayuntamiento de Granada

NOVIEMBRE 2023
VERSIÓN: 1.0
ESCALA: A1/13 300/600



ANTONIO REBECO FERNÁNDEZ ARQUITECTOS ANTONIO J. TRUJILLO MIRANDA
PLAZA PESCADERIA s/n - 18001 GRANADA - TEL/FAX 958 52 17 63 - E-MAIL: Medioranarquitectos.com www.arquitectos.com

5. ESPACIOS EXTERIORES


PLANTA GENERAL

5.01




Plan de Recuperación,
Transformación y Resiliencia
Financiado por la Unión Europea
NextGenerationEU




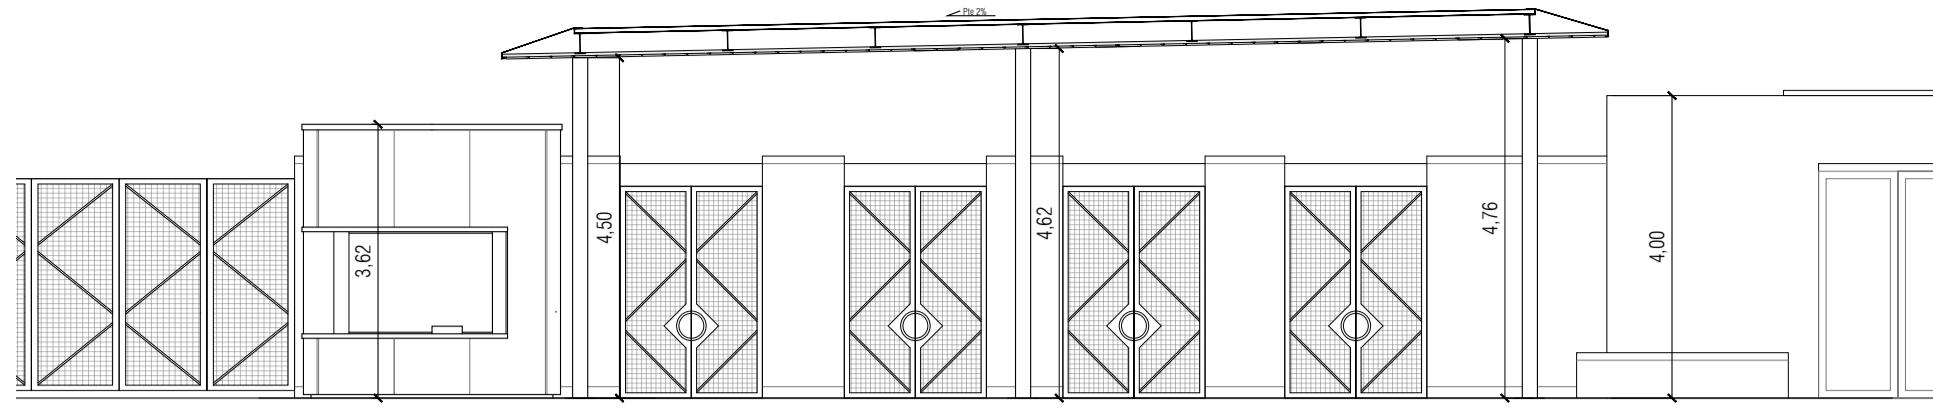


Alzado acceso Torre Comares

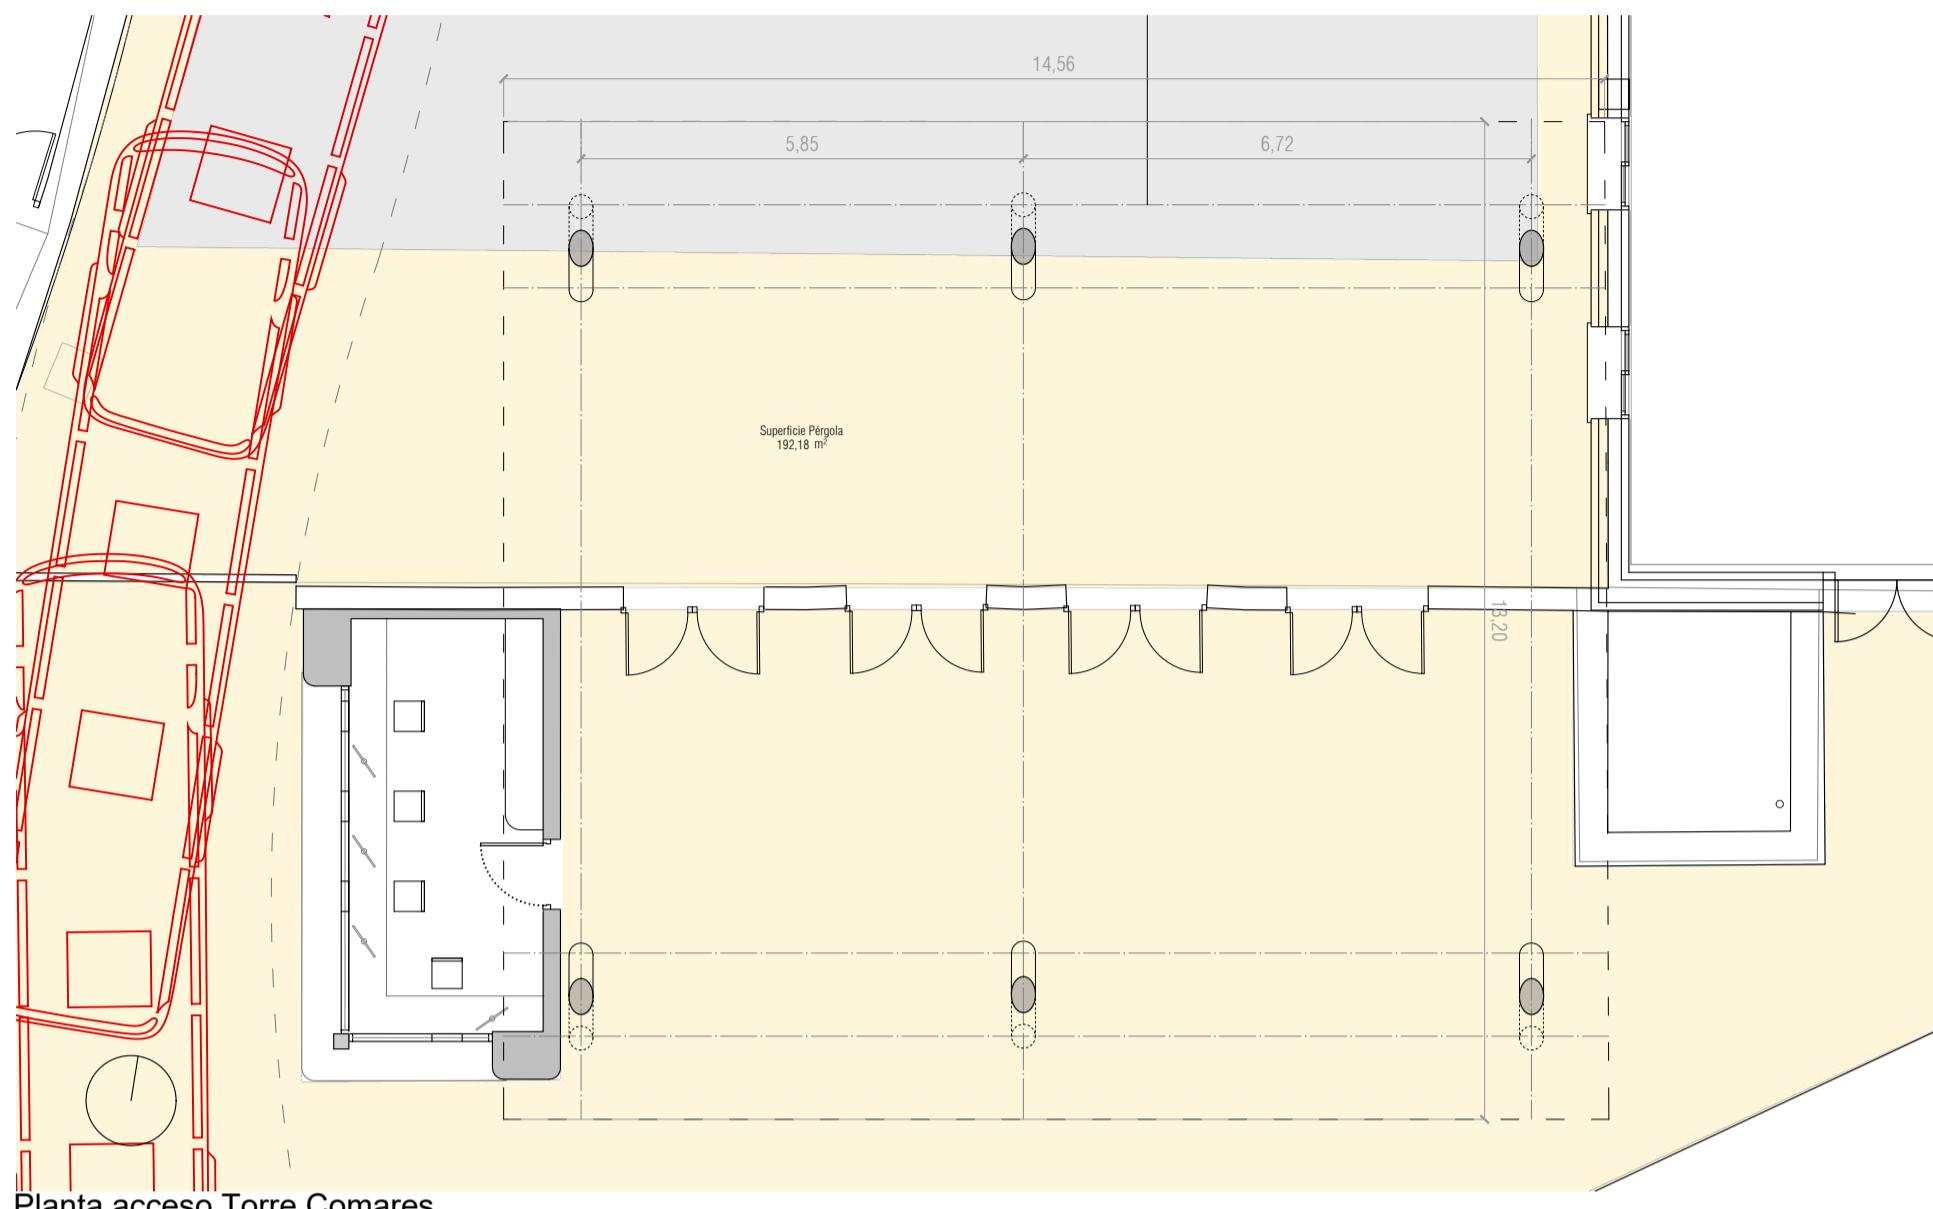




Planta acceso Torre Comares







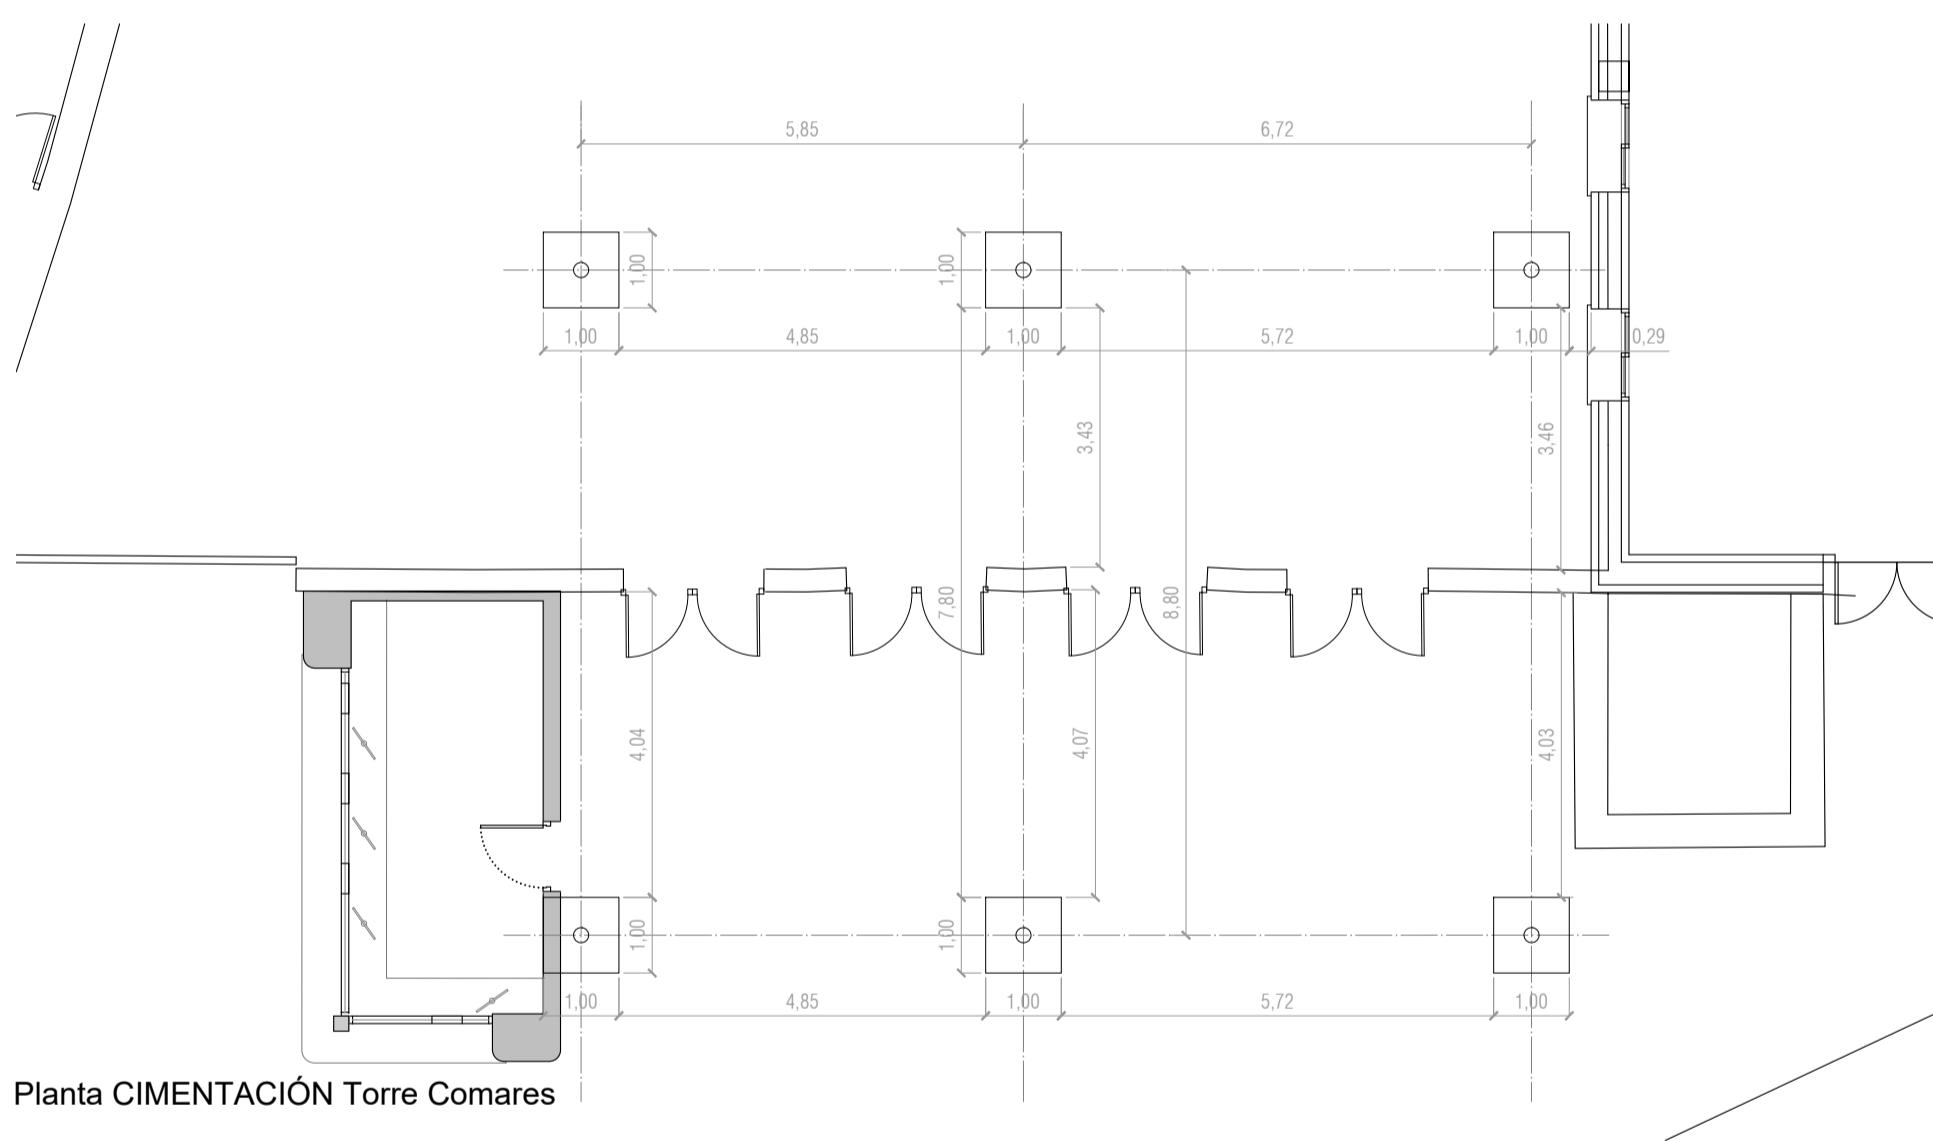


Planta CIMENTACIÓN Torre Comares



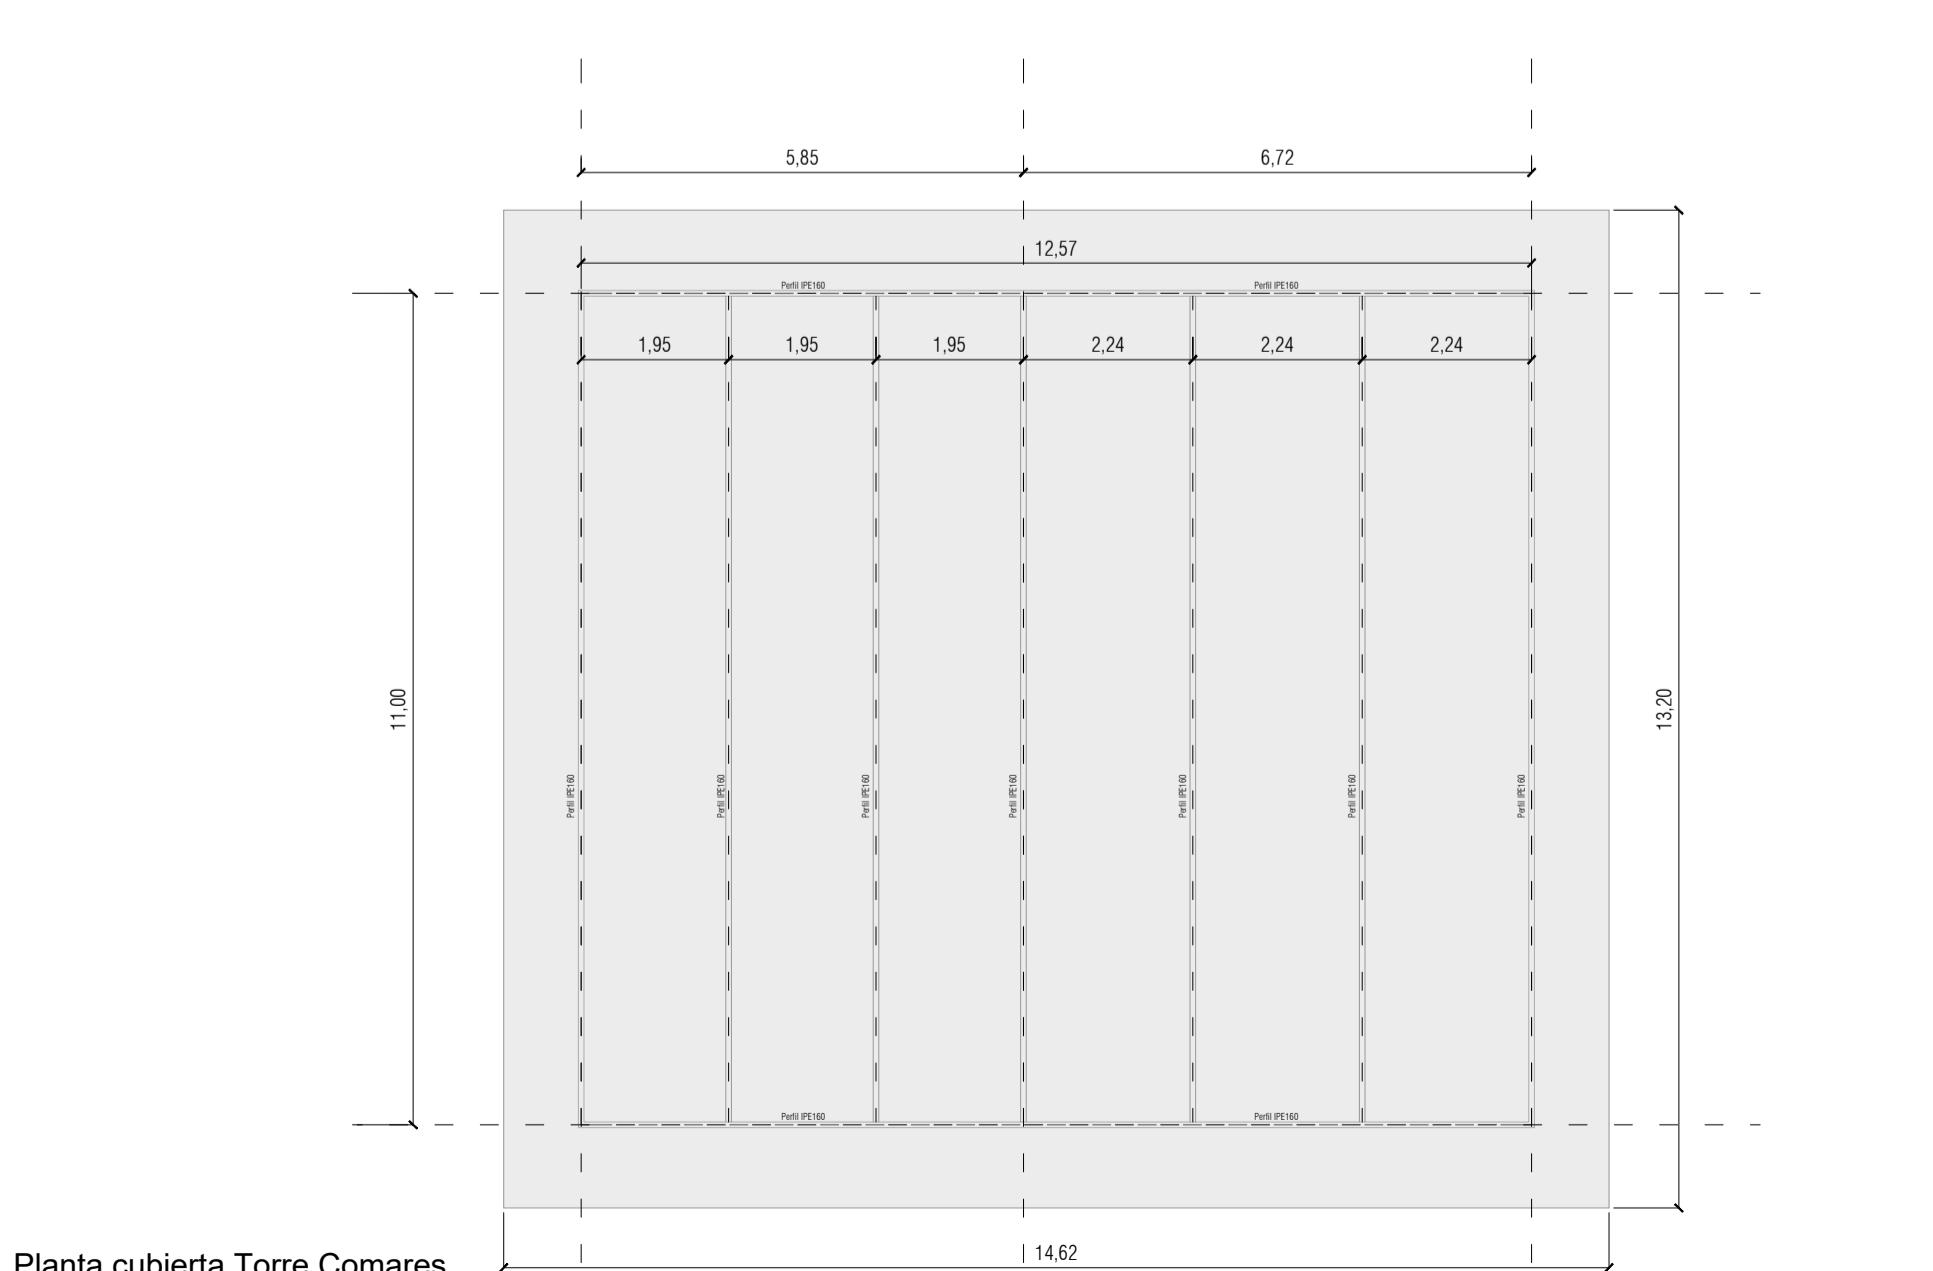



Planta cubierta Torre Comares

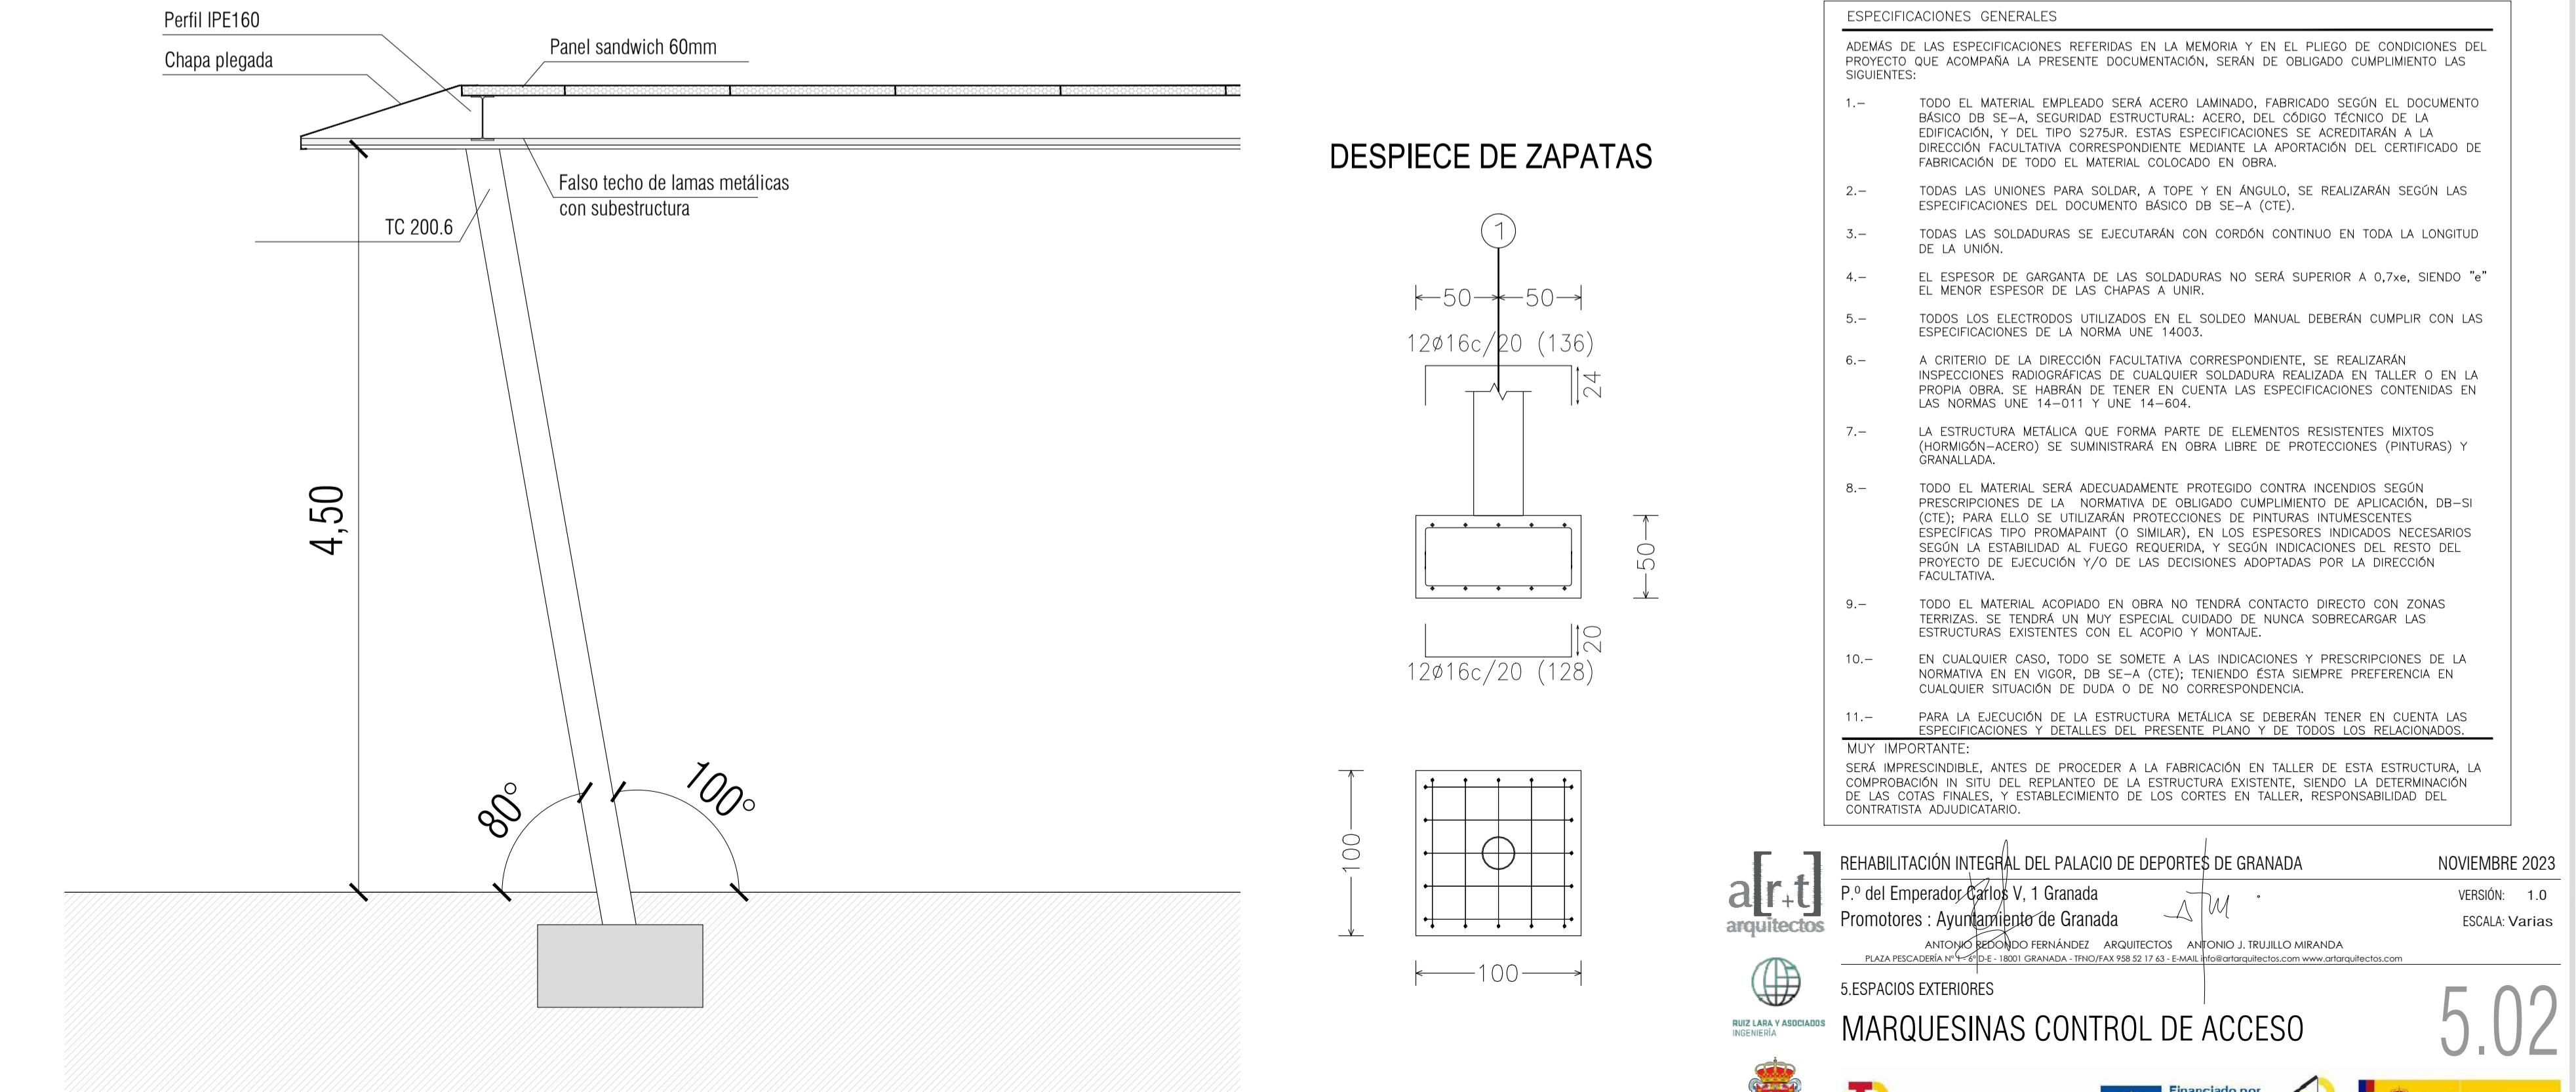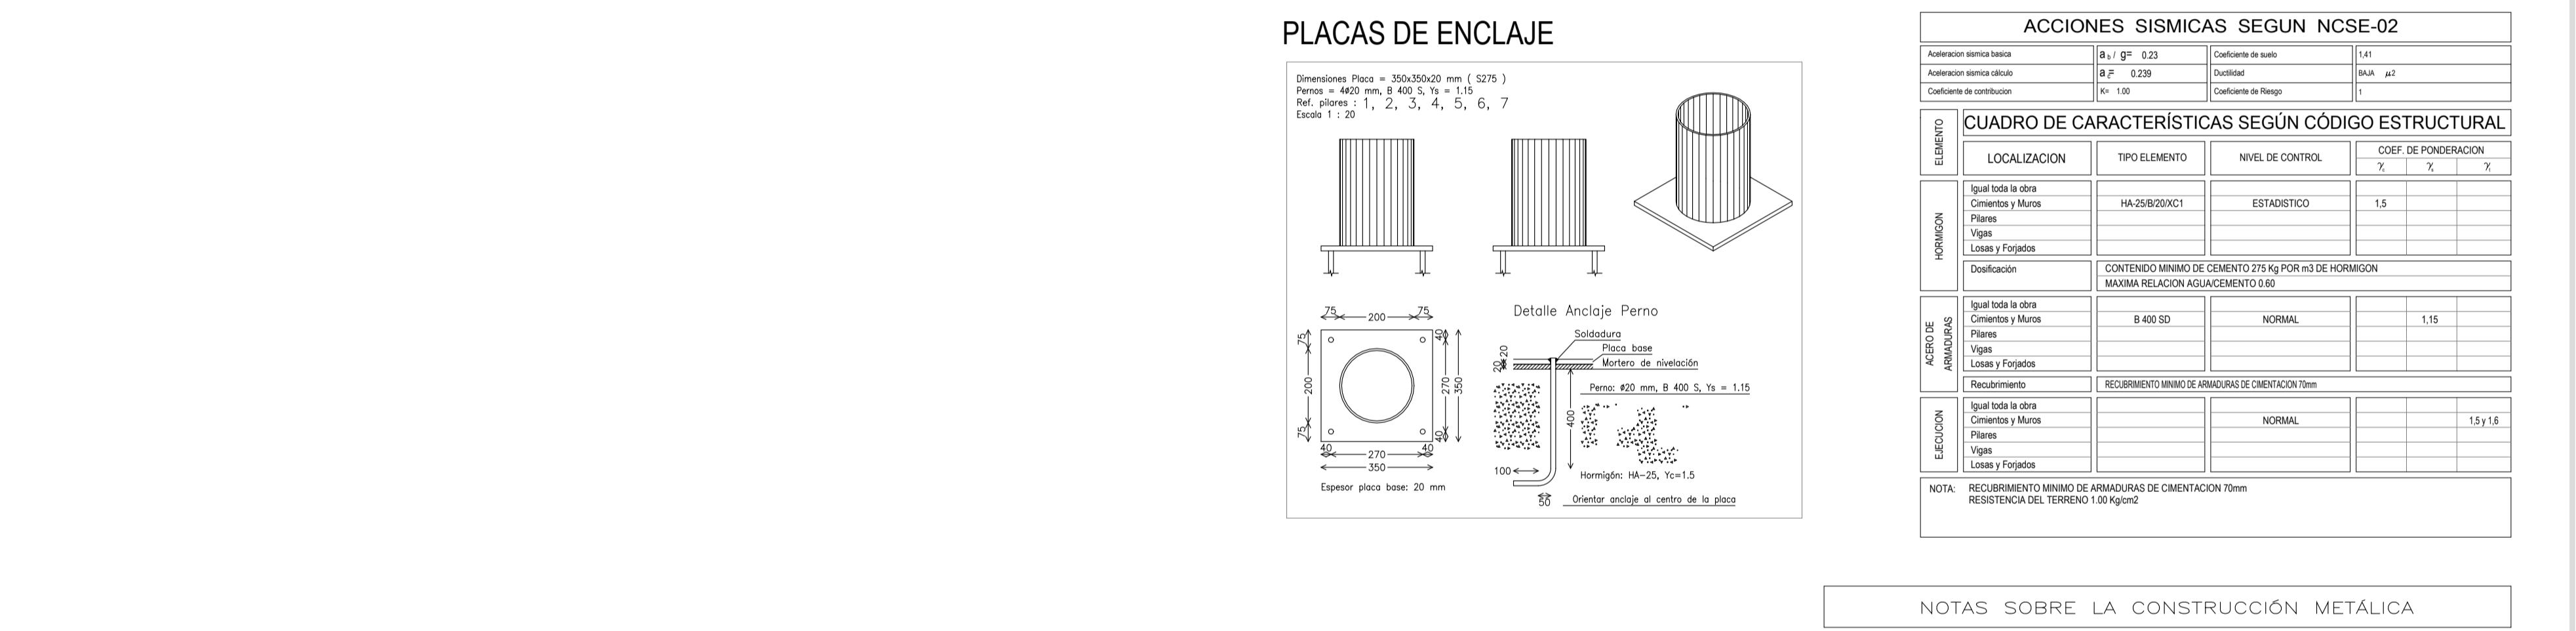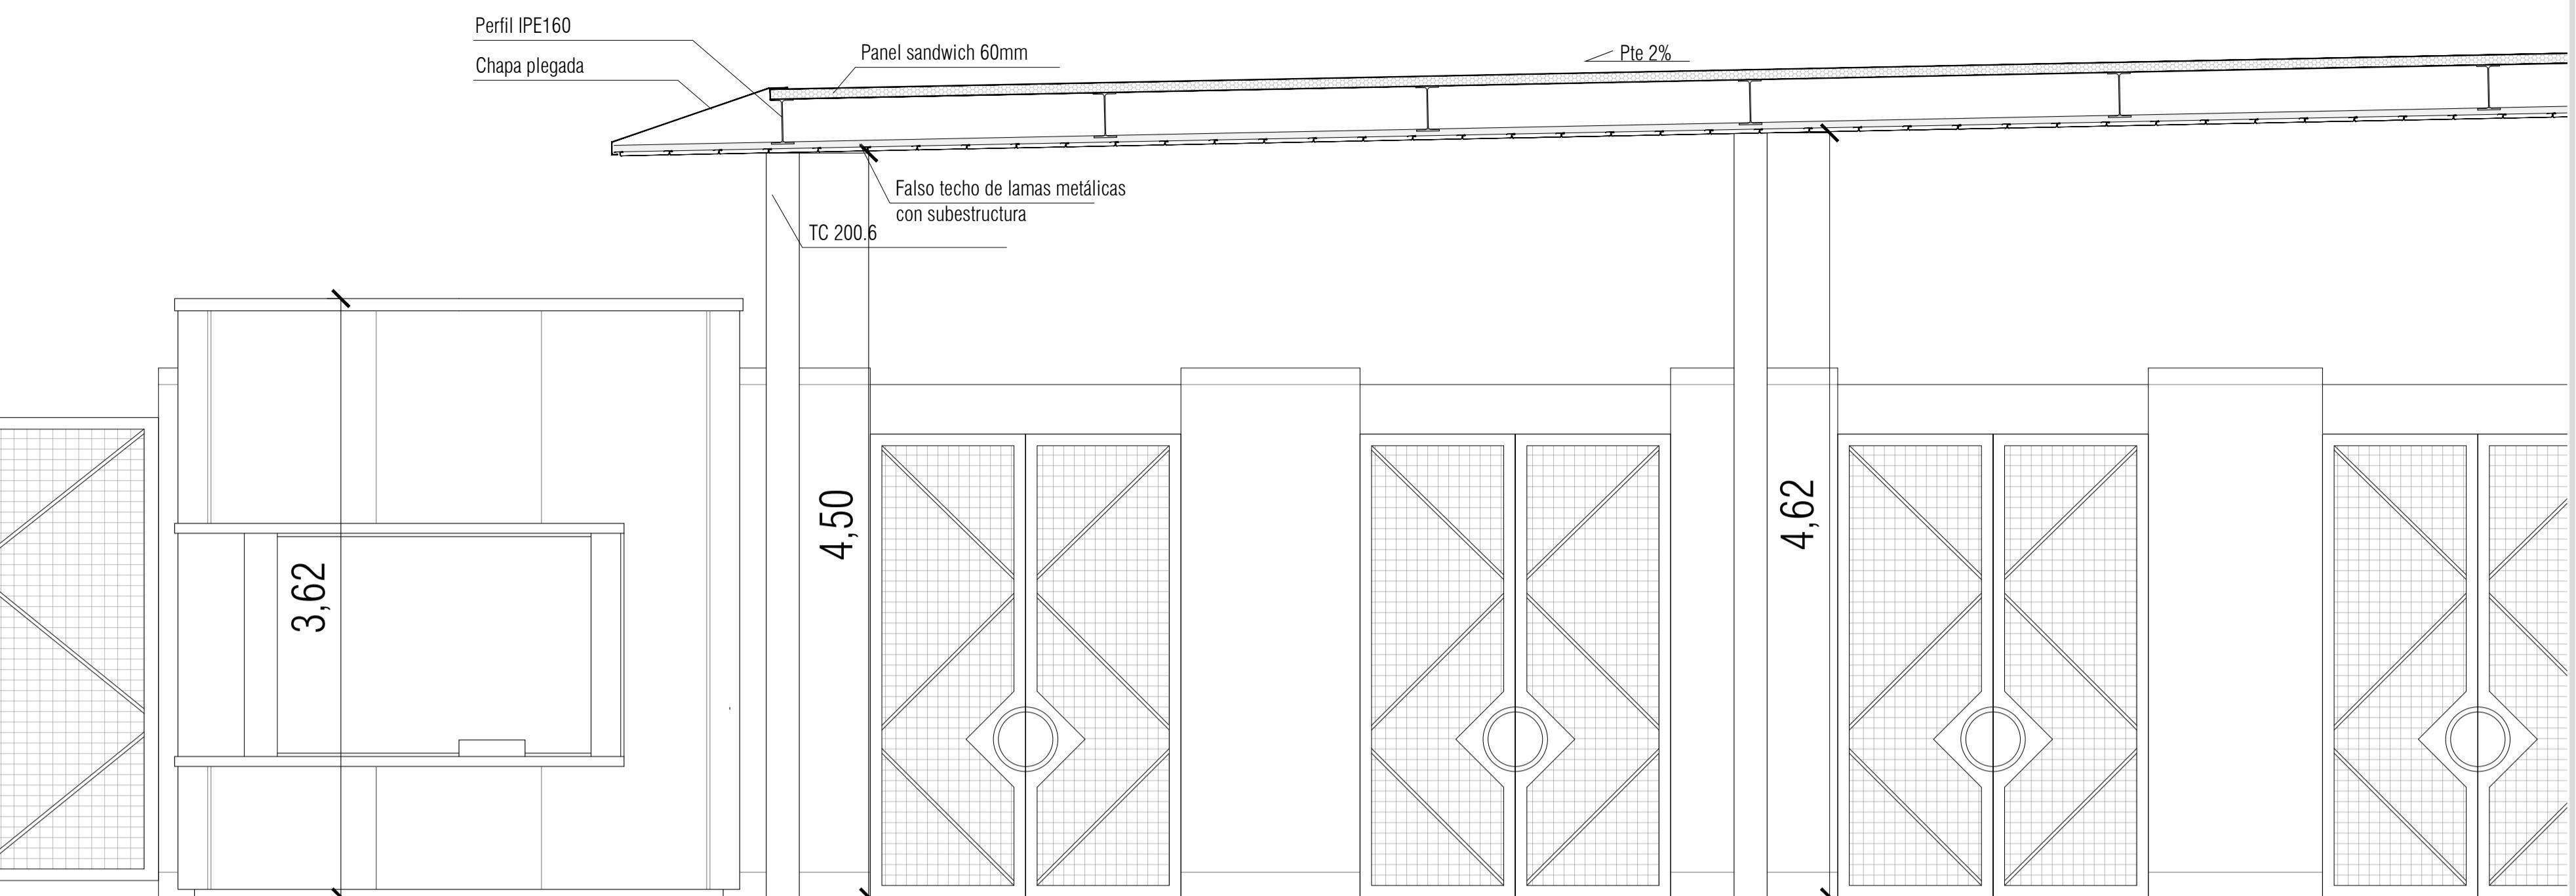

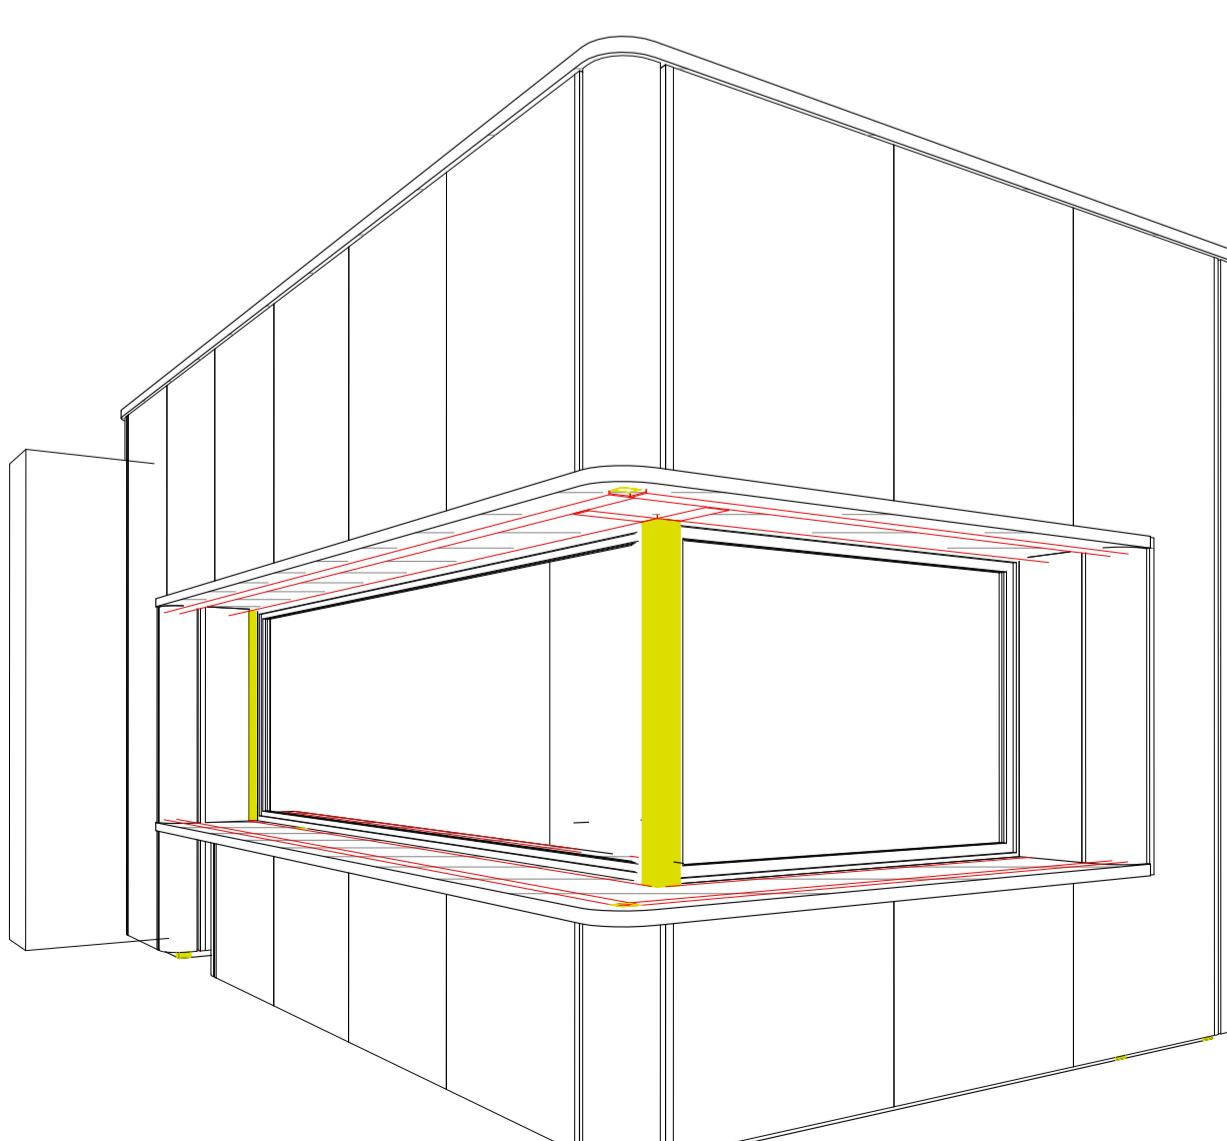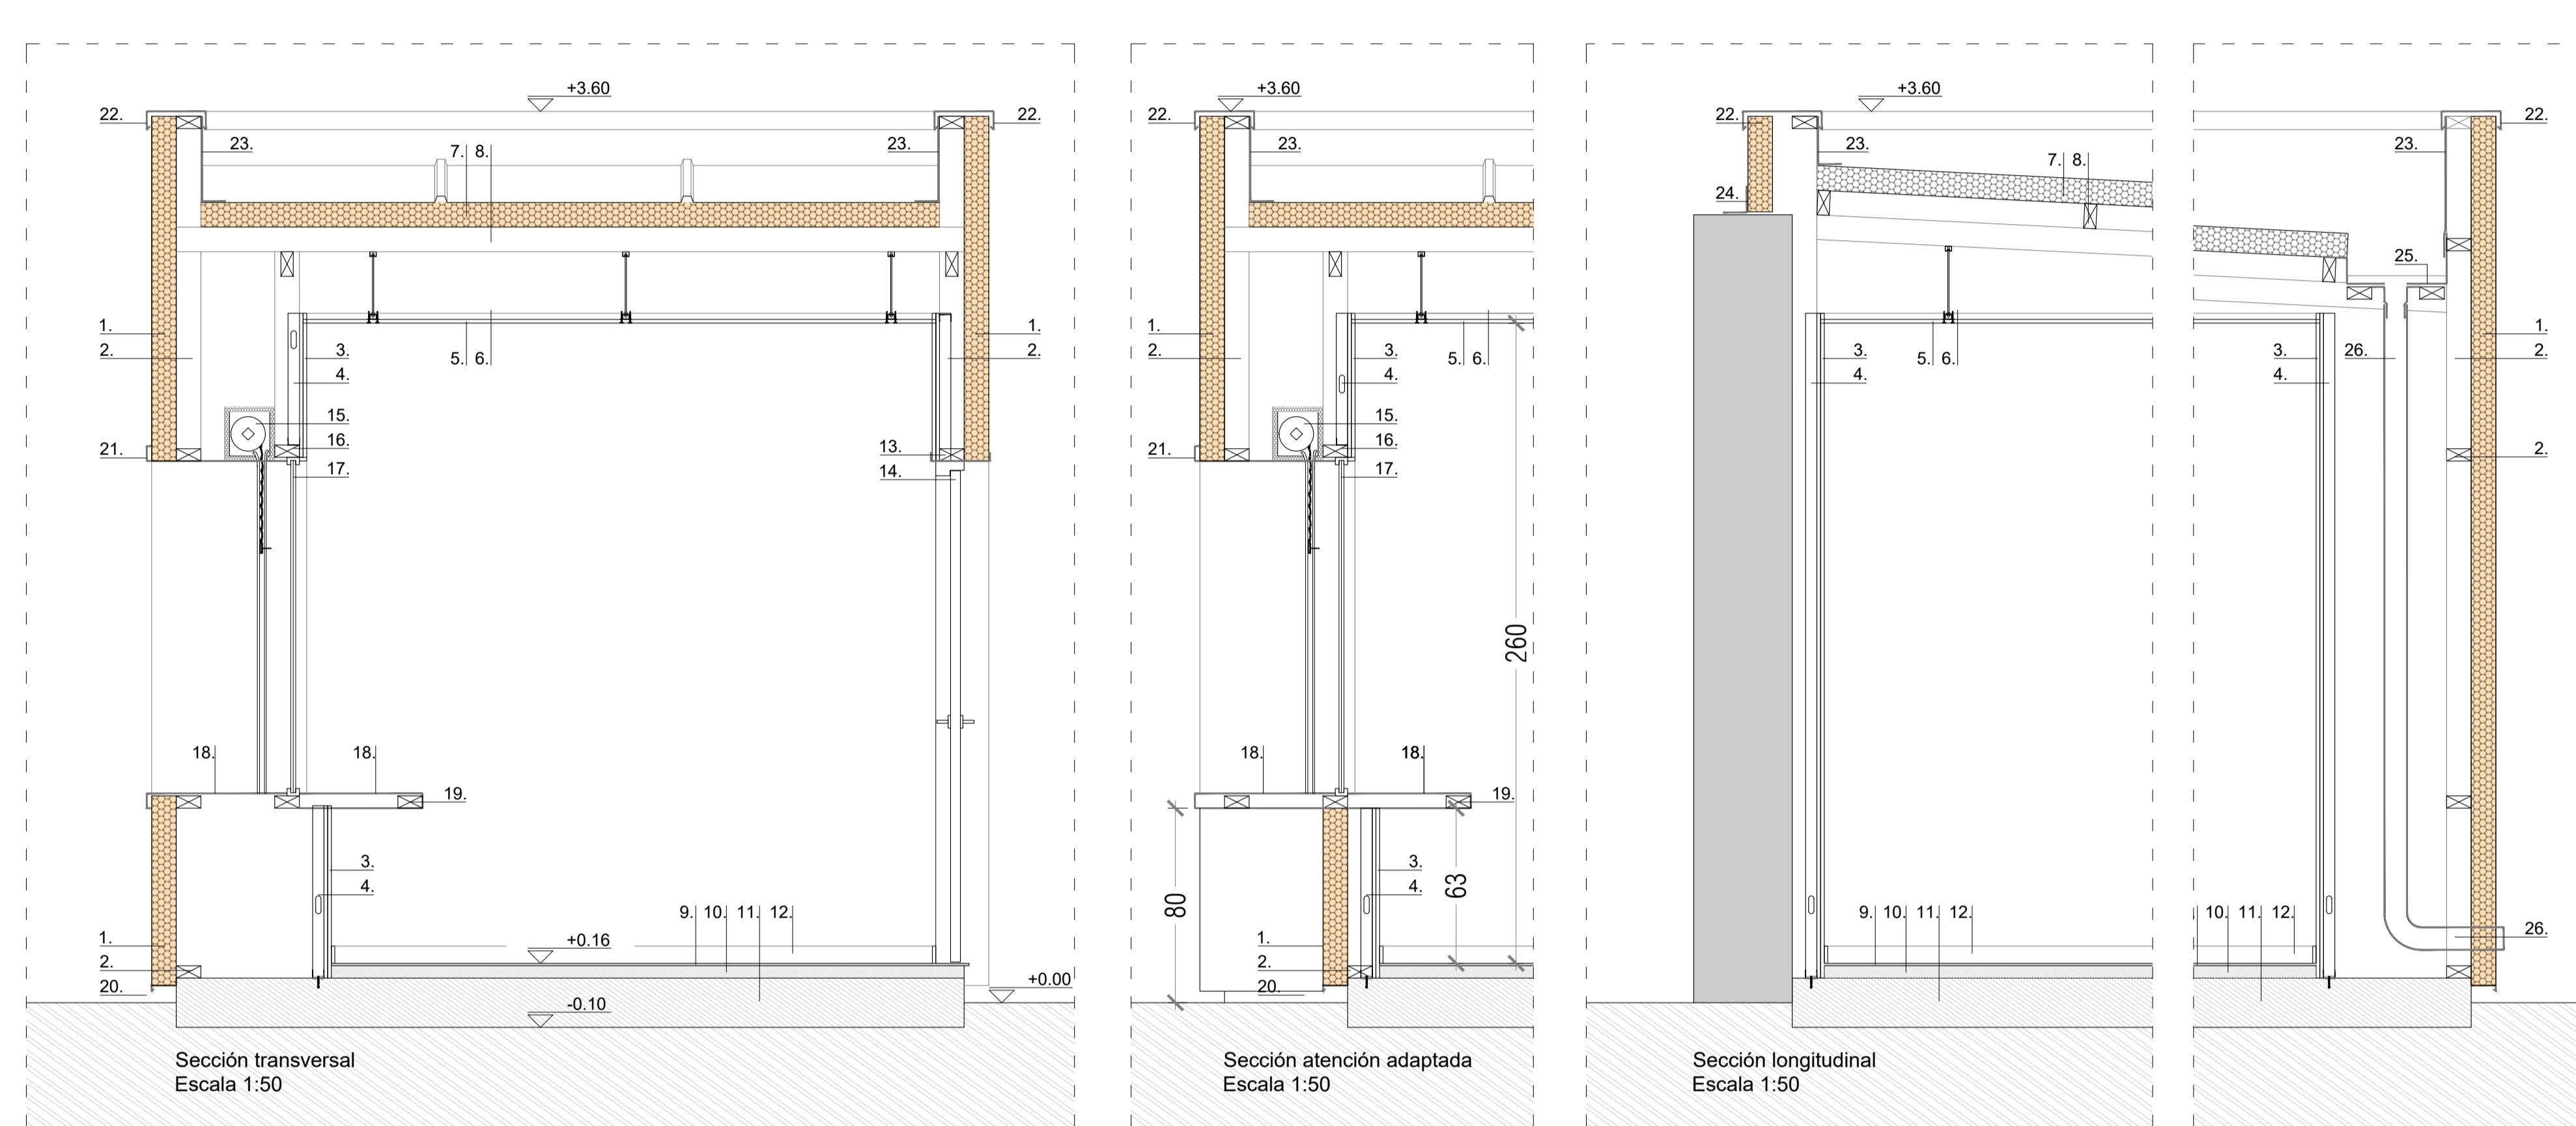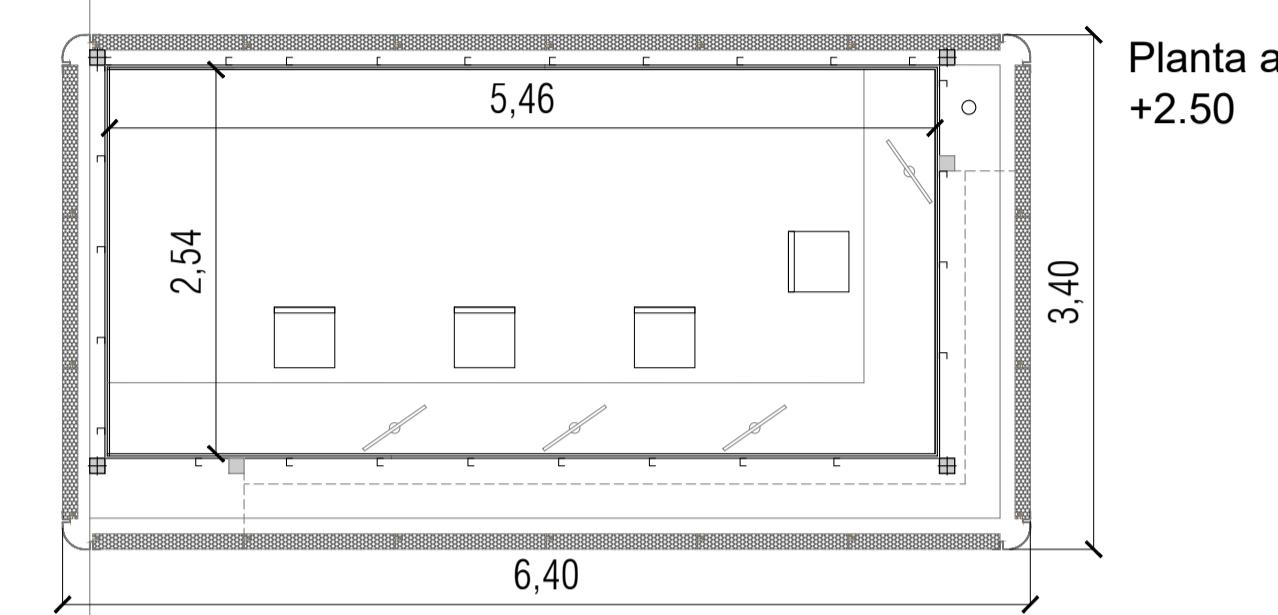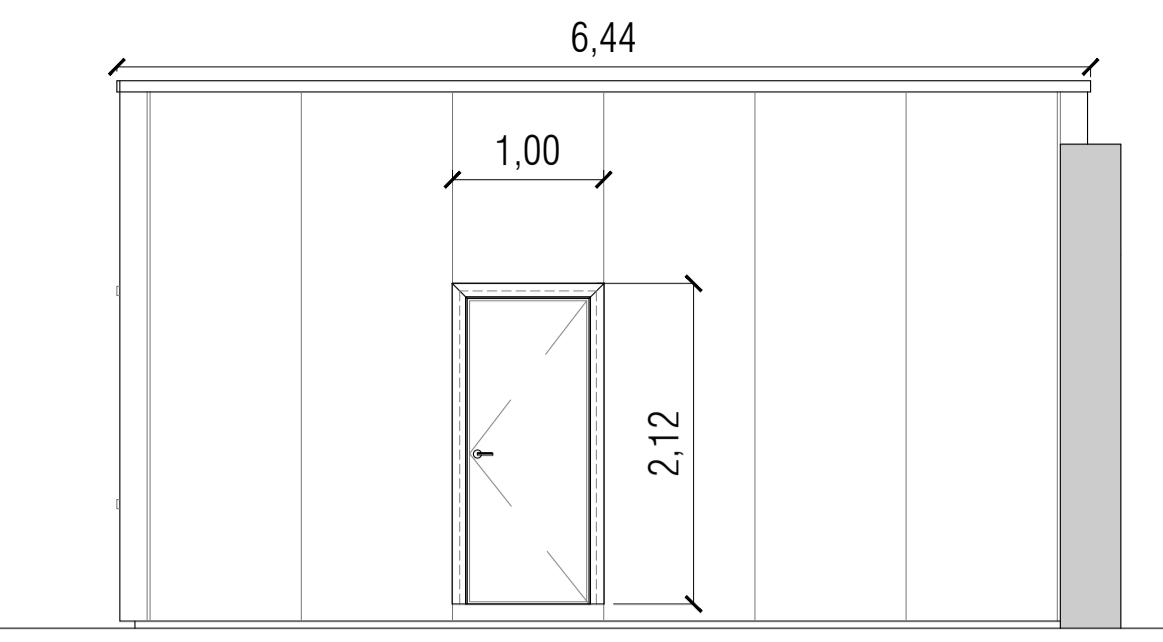
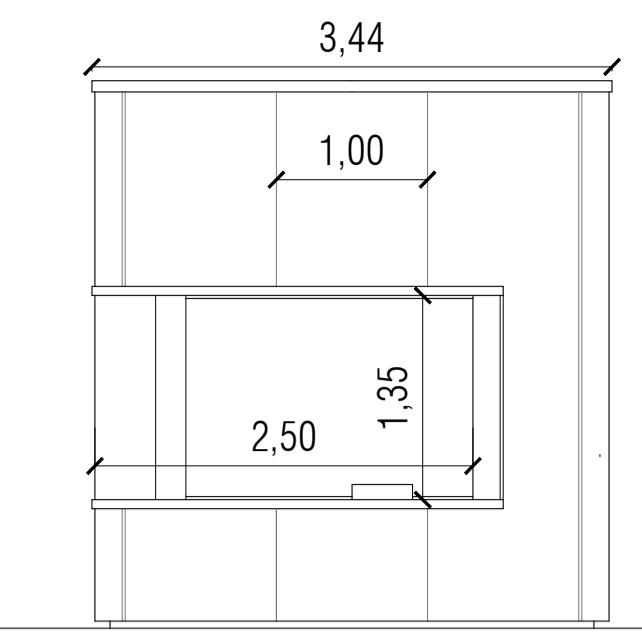
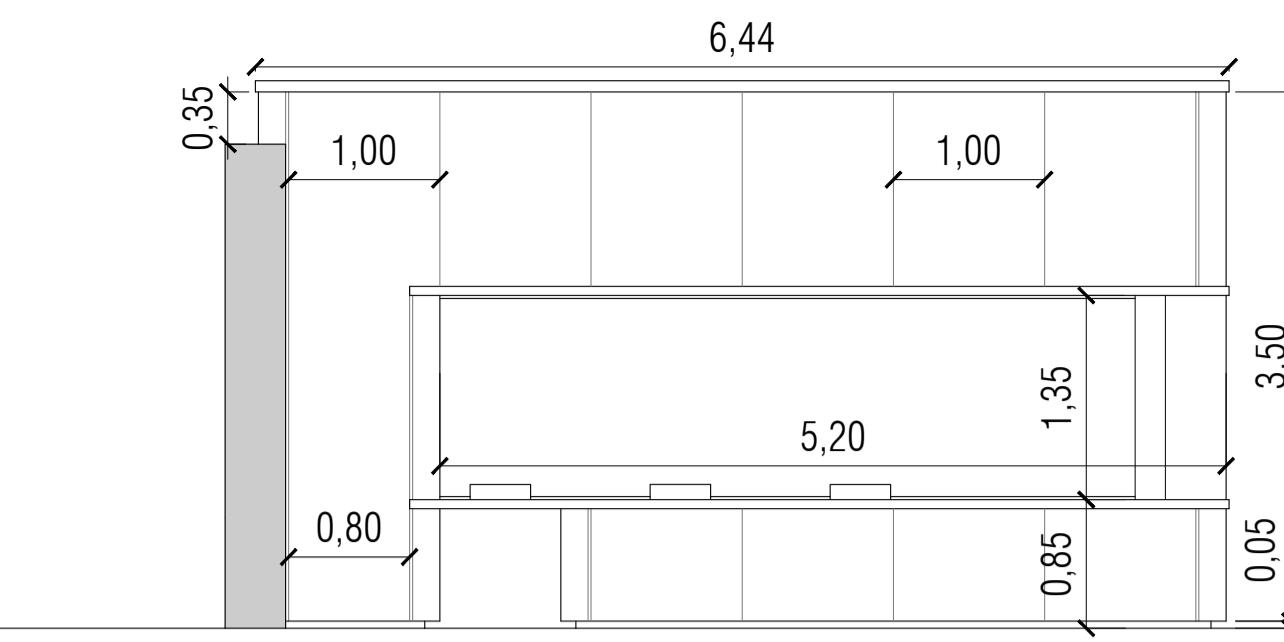
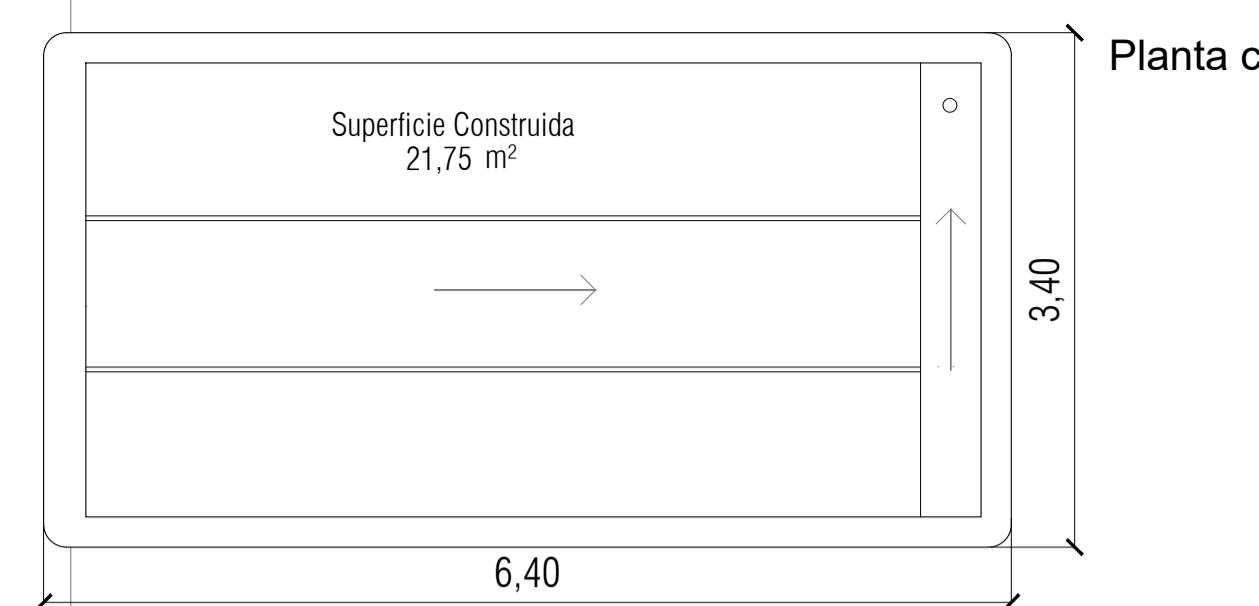


1. Panel Sándwich fachadas 100mm
2. Subestructura acero galvanizado para paneles de fachada
3. Panel 15mm de cartón yeso
4. Montantes de 48mm
5. Falso techo continuo de placas de cartón yeso
6. Estructura acero galvanizado falso techo
7. Panel Sándwich cubierta 100mm
8. Correas según plano de estructura
9. Pavimento interior tarima de PVC
10. Mortero autonivelante
11. Solera Hormigón armado 200mm
12. Rodapie DM
13. Premarco de acero galvanizado para puerta
14. Puerta de aluminio 900x2100mm
15. Persiana de aluminio automática
16. Premarco de acero galvanizado para ventanal
17. Ventana fija con aperturas inferiores
18. Chapa plegada de acero galvanizado prelacado 0.6mm
19. Subestructura acero galvanizado para mesa
20. Goterón de Chapa de acero galvanizado prelacado 0.6mm
21. Dintel de Chapa de acero galvanizado prelacado 0.6mm
22. Alféizar de Chapa de acero galvanizado prelacado 0.6mm
23. Remate cubierta de chapa de a. galvanizado prelacado 0.6mm
24. Remate inferior de chapa de a. galvanizado prelacado 0.6mm
25. Canalón de chapa de acero galvanizado prelacado 0.6mm
26. Bajante de acero galvanizado de Ø 125 mm
27. Remate de chapa de a. galvanizado prelacado 0.6mm
28. Esquinero curvo de chapa de a. galvanizado prelacado 0.6mm
29. Pilar según plano de estructura

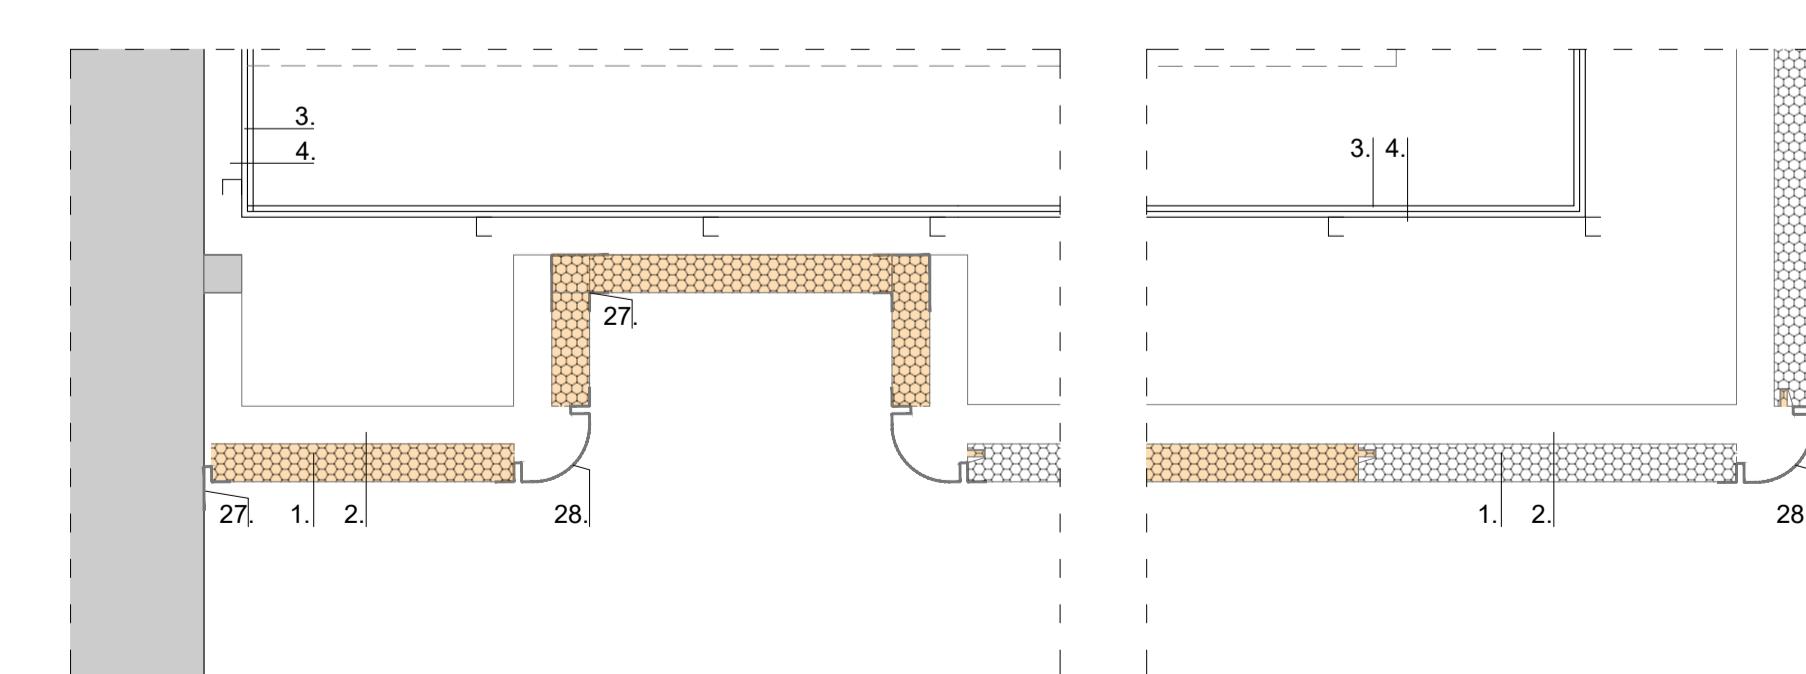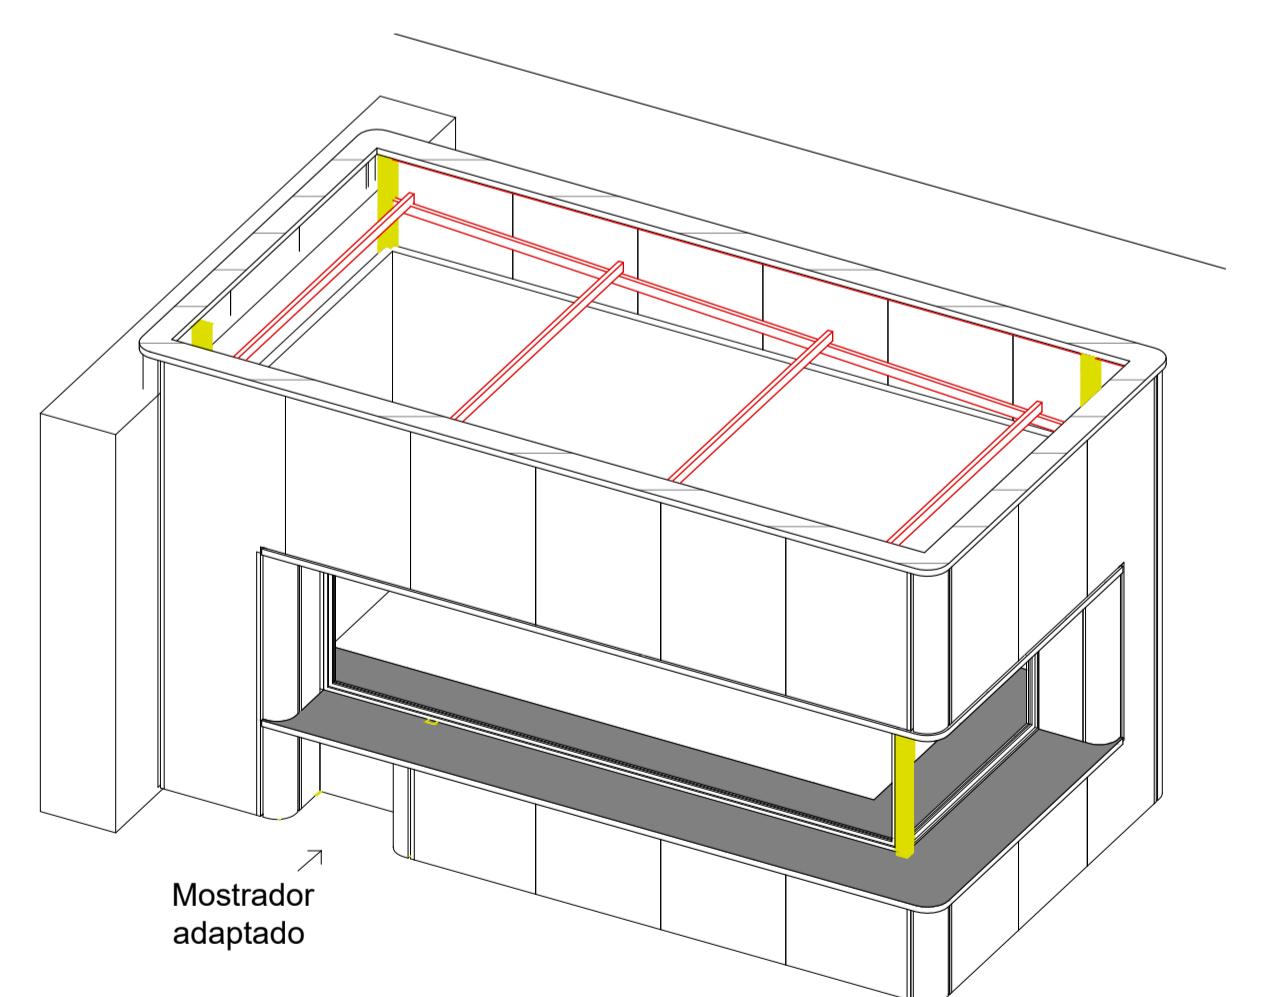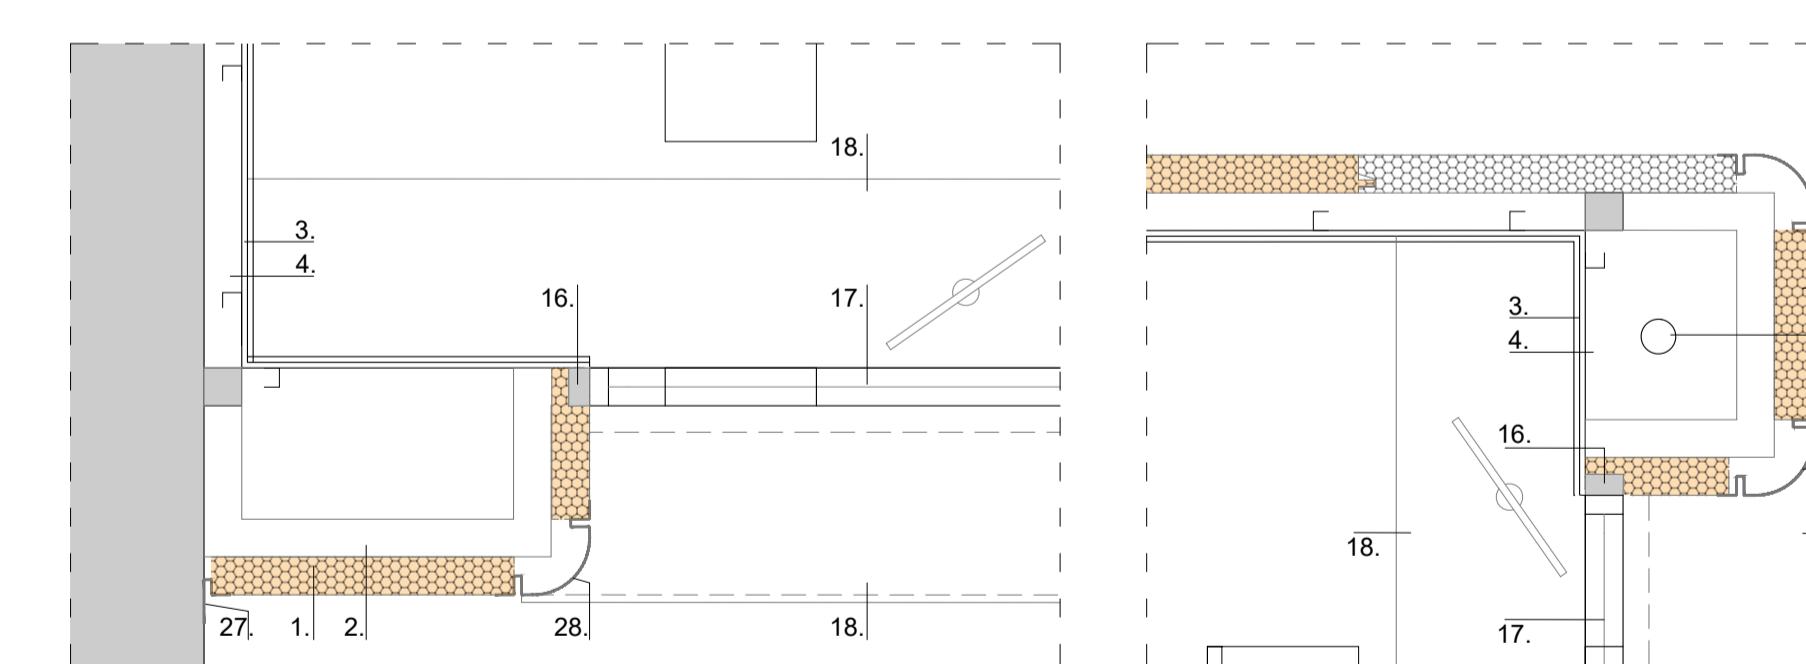

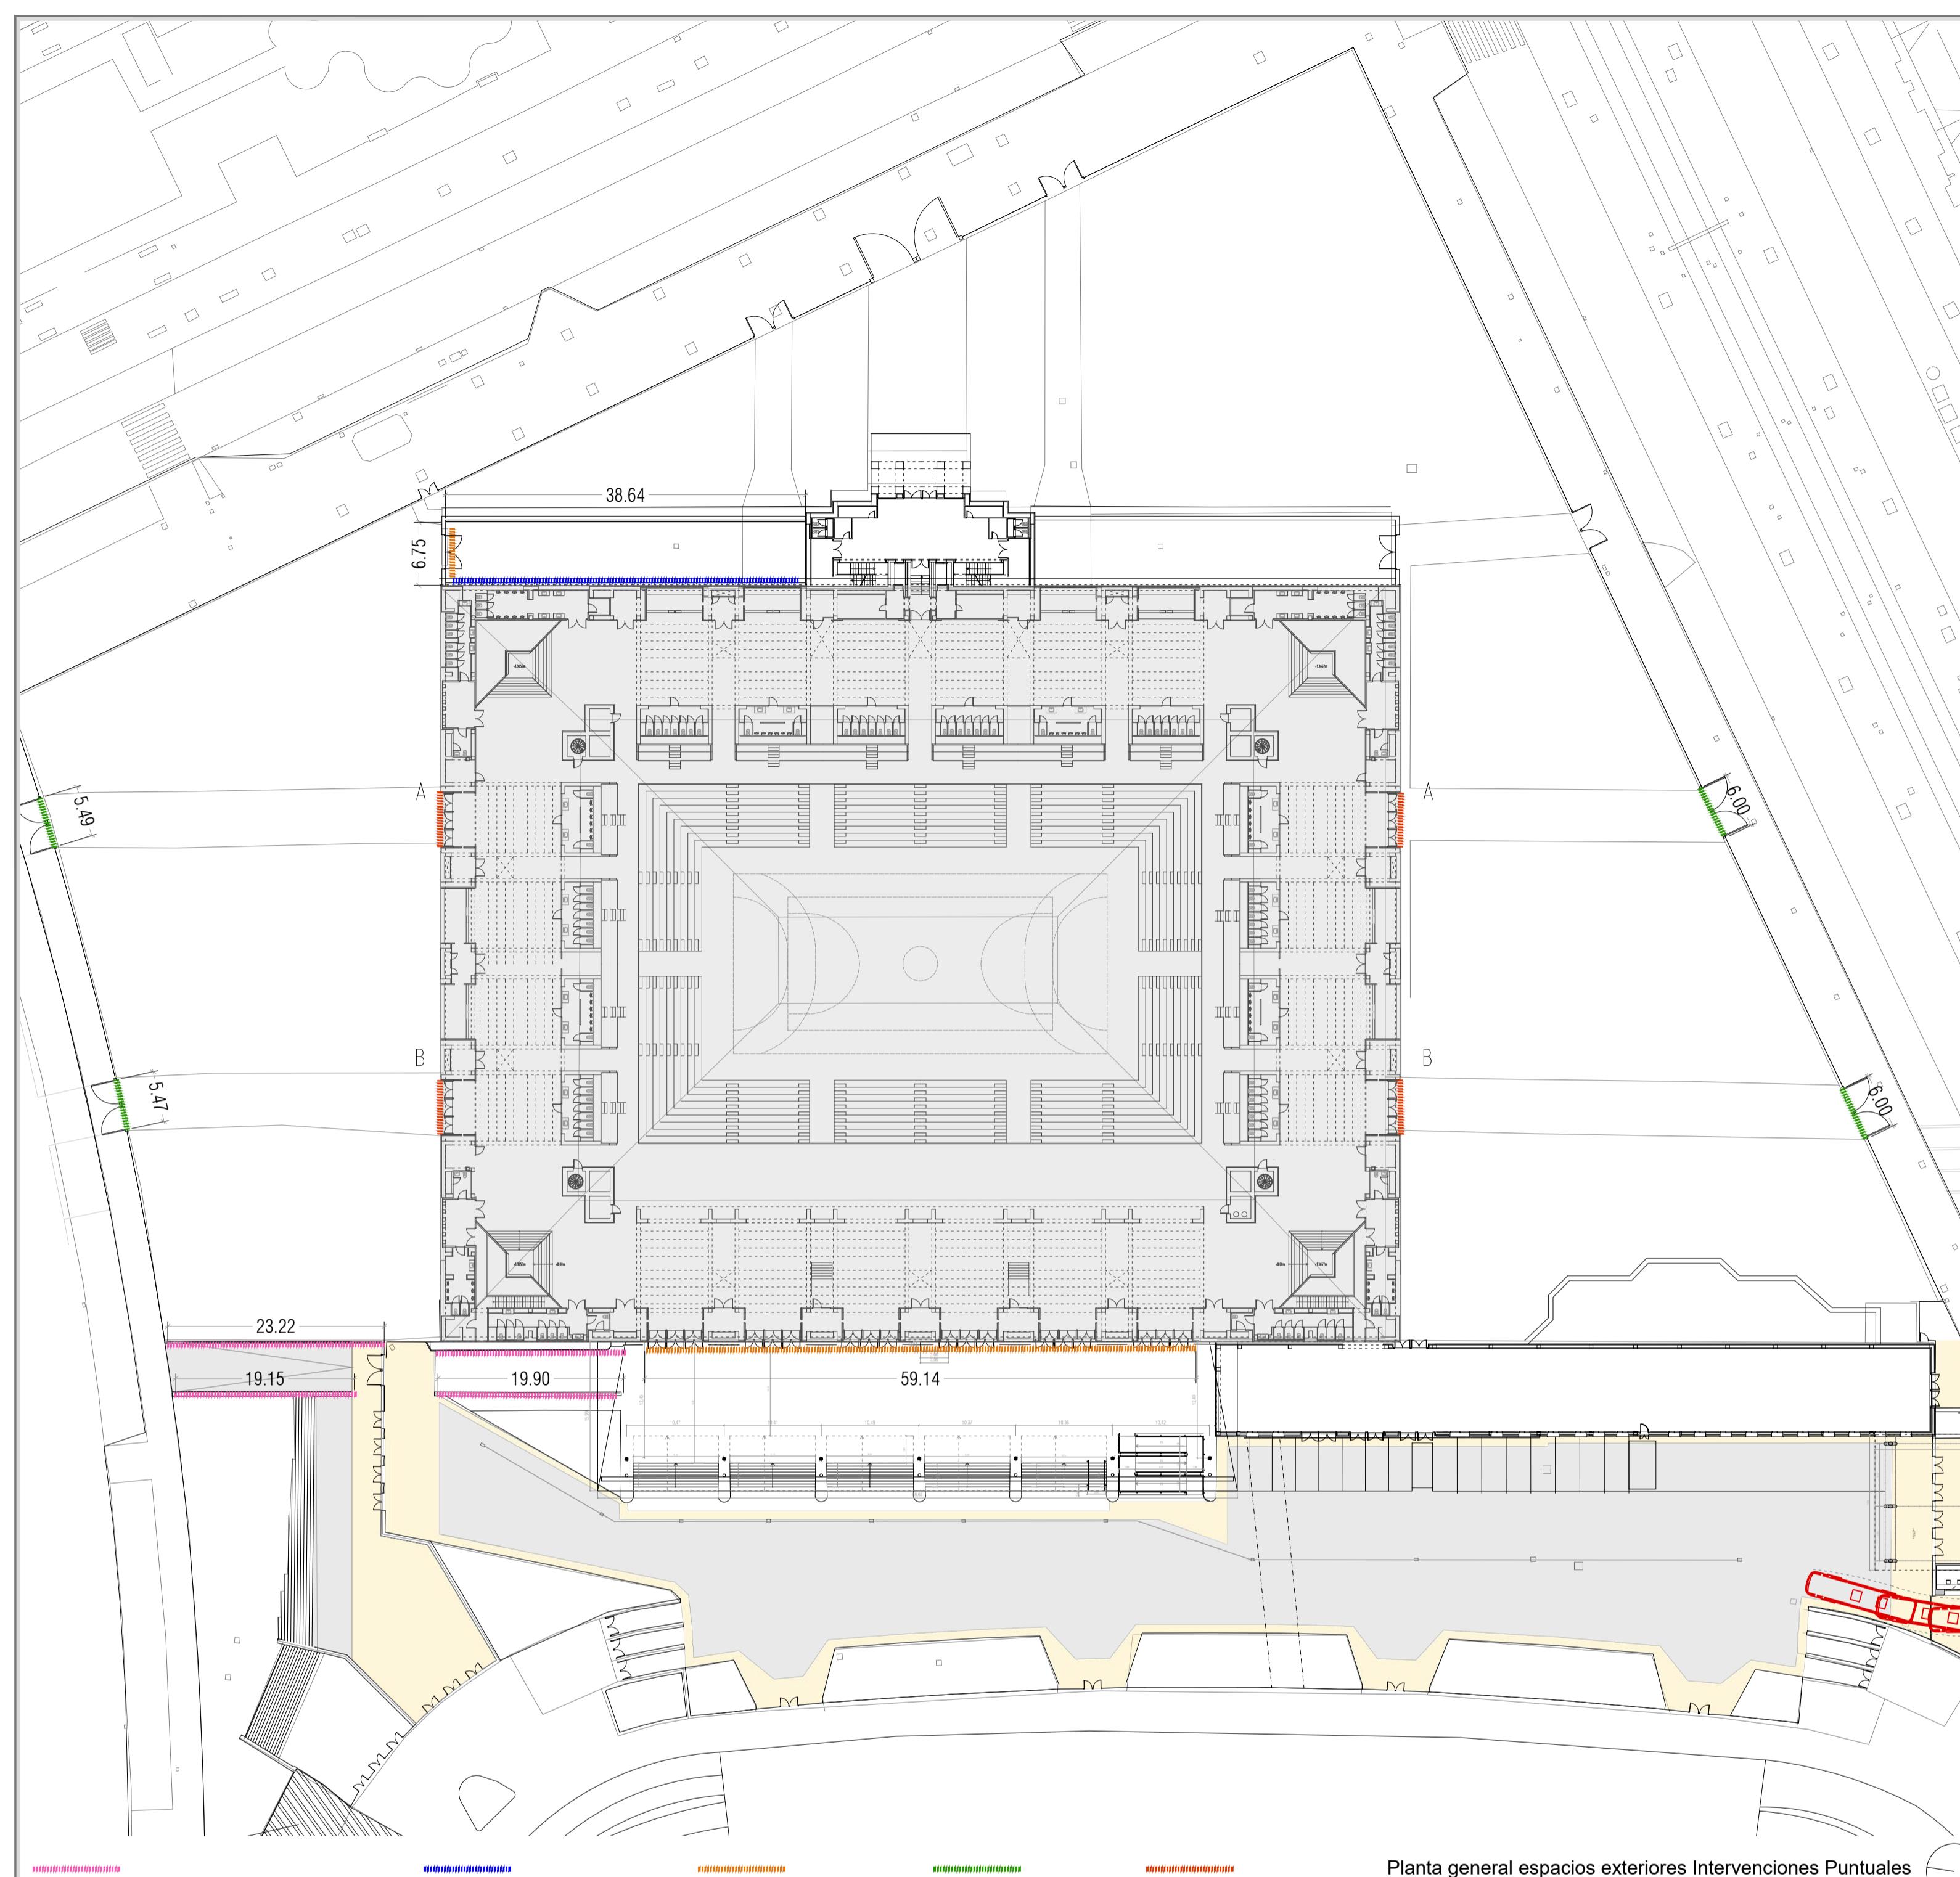






Detalle de barandilla pasamanos doble Detalle de pasamanos doble

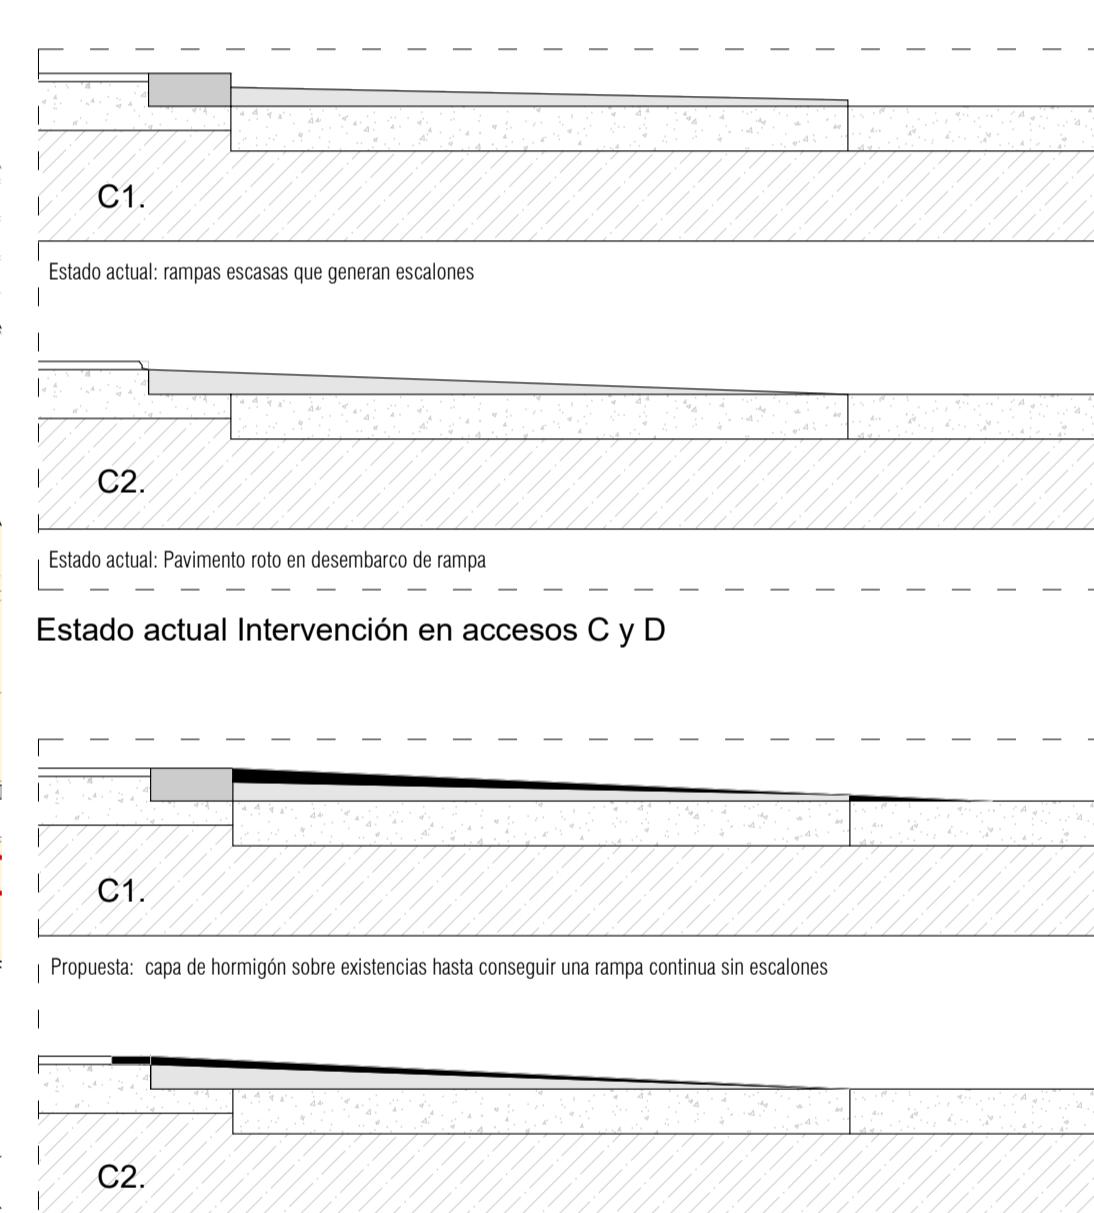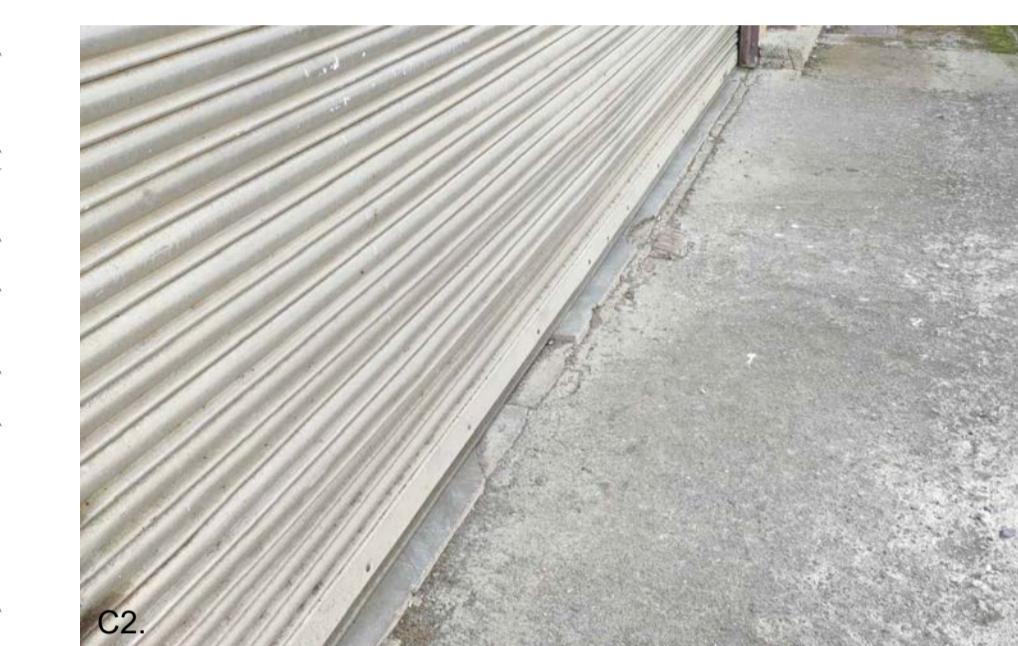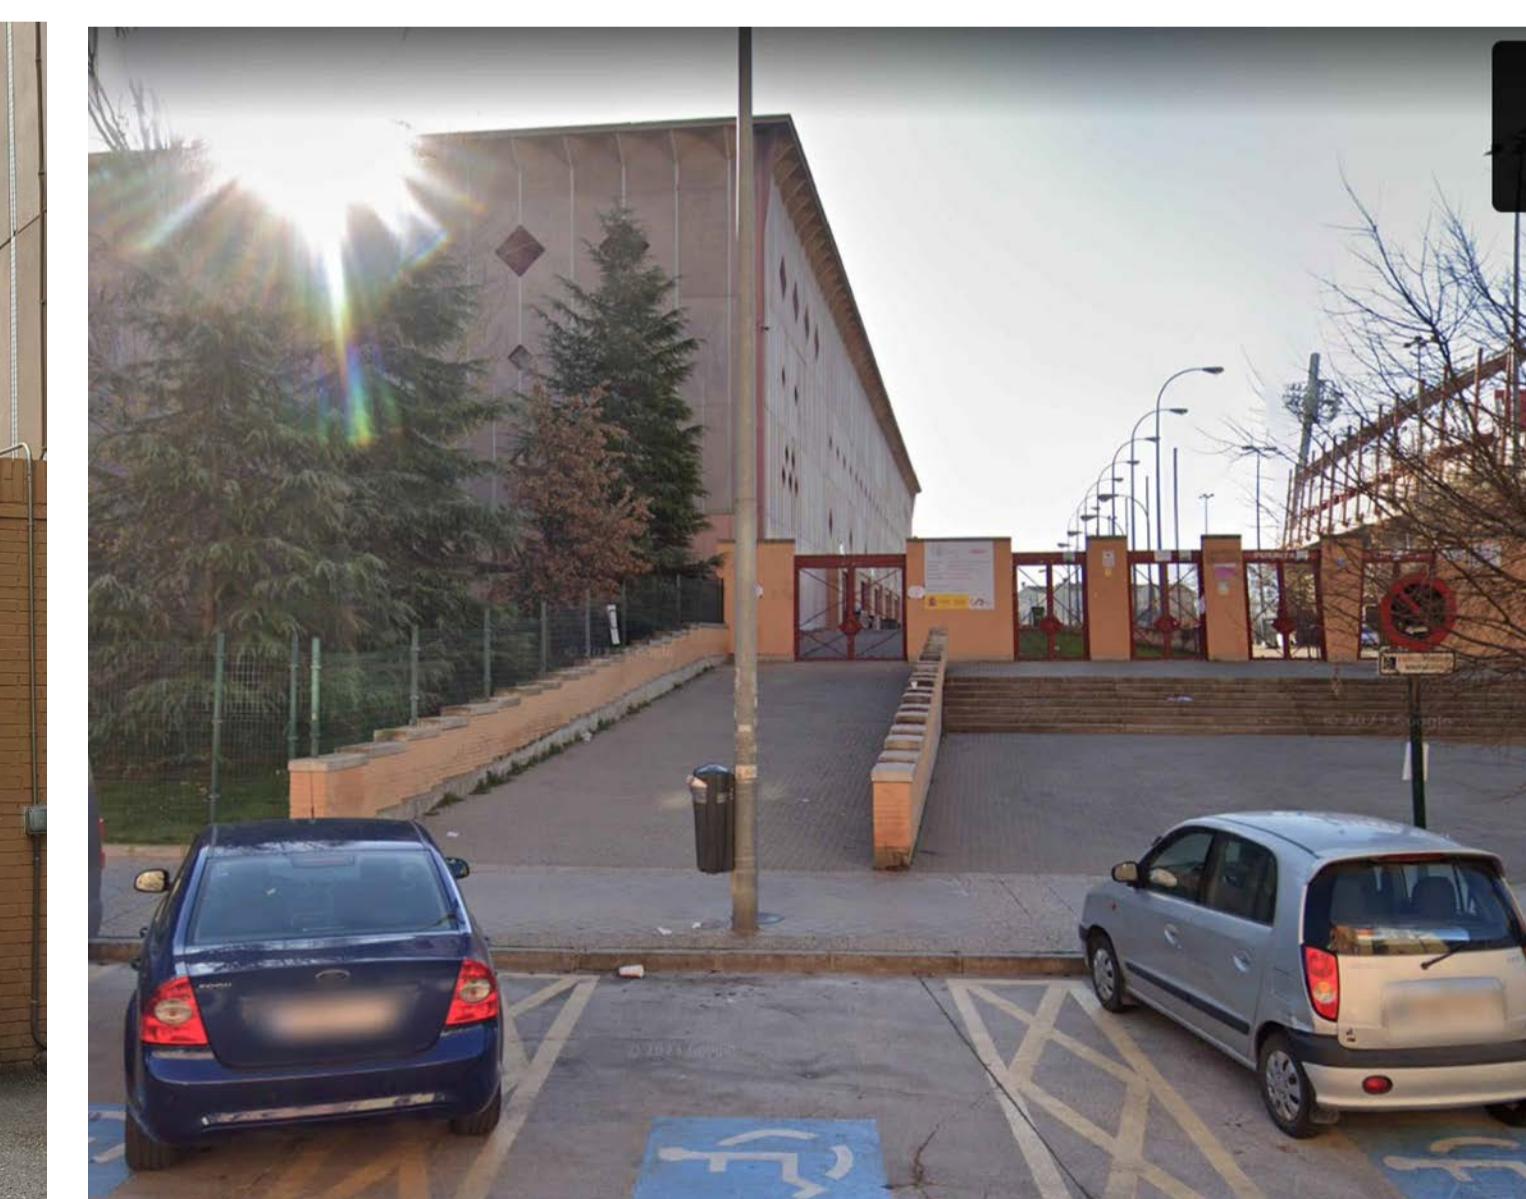
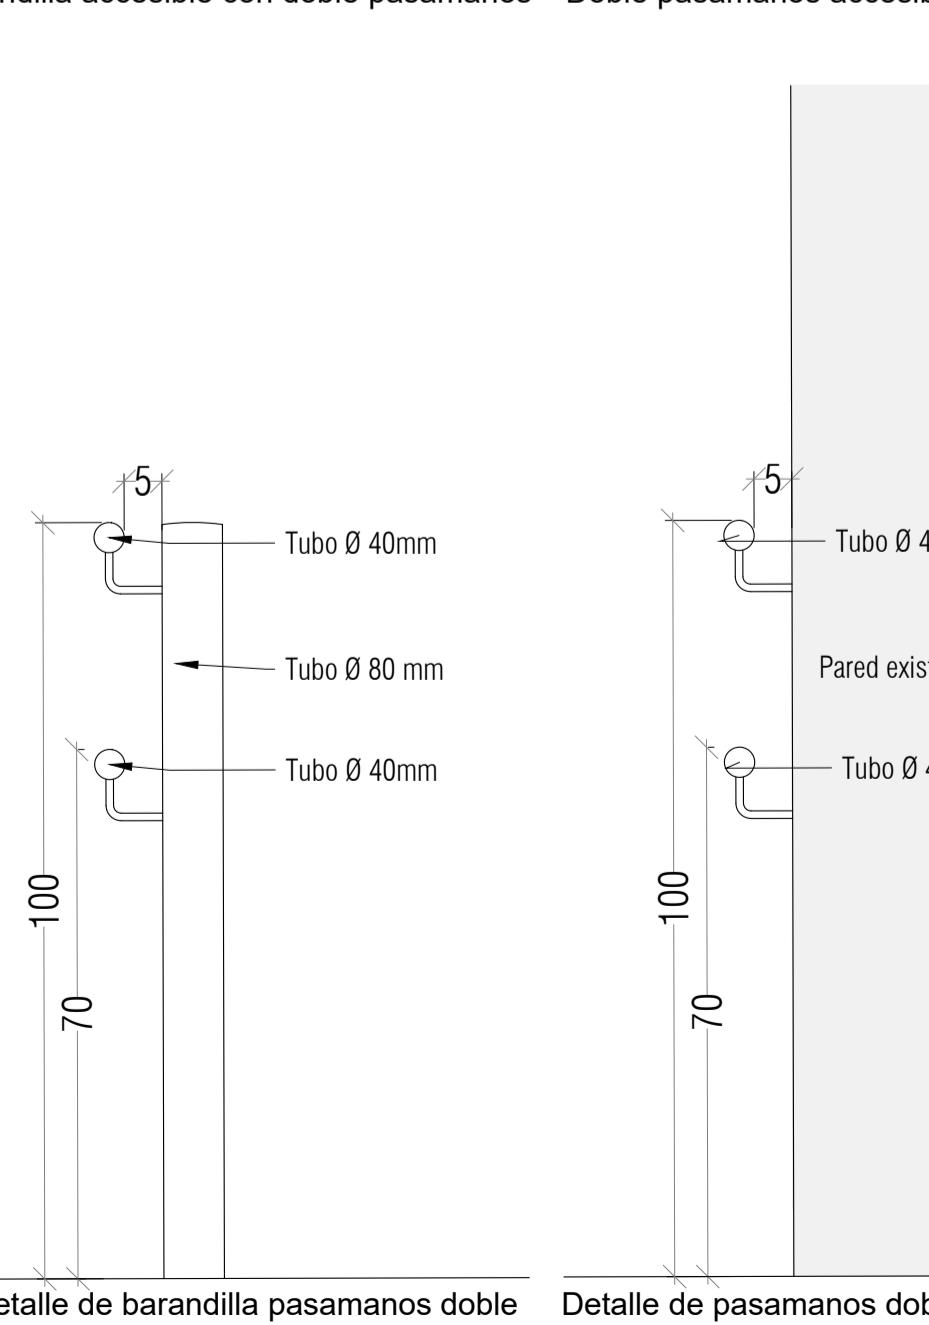


Propuesta: capa de hormigón sobre existencias hasta conseguir una rampa continua sin escalones


Propuesta: Sustitución de baldosas dañadas y repaso de hormigón a la rampa hasta conseguir una continuidad sin escalones


Propuesta Intervención en accesos C y D

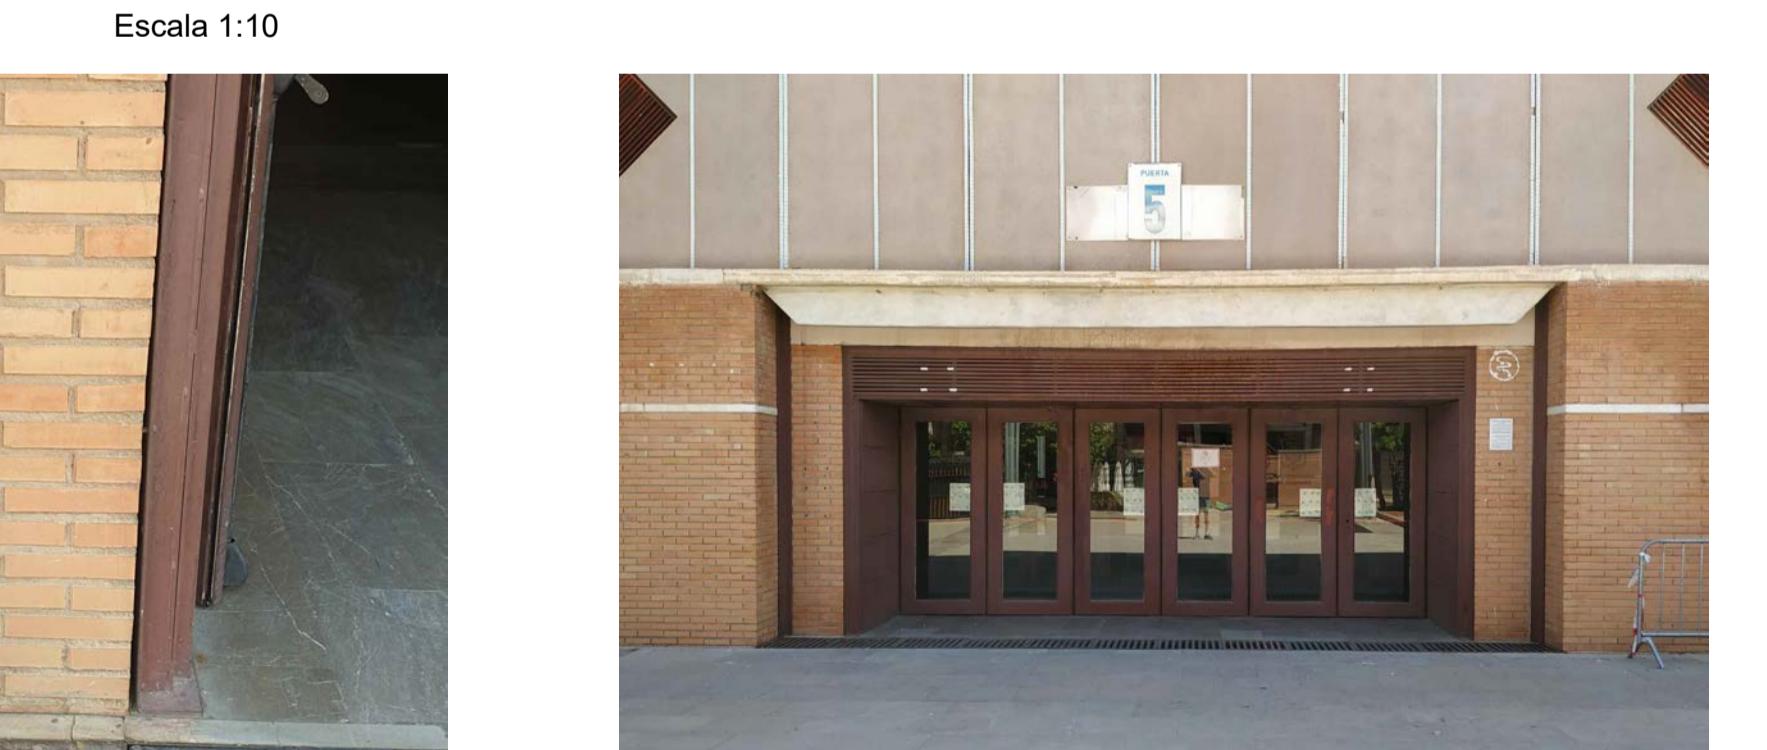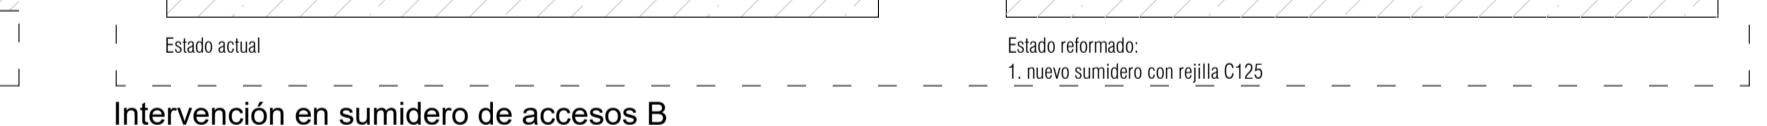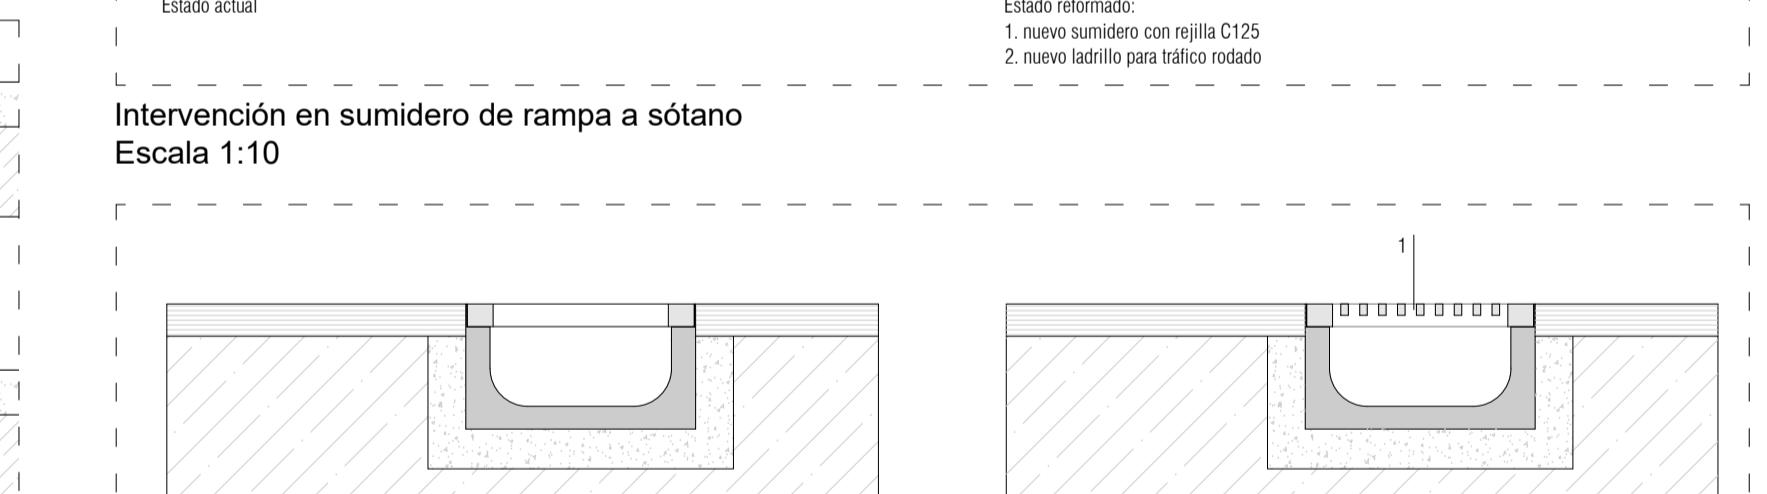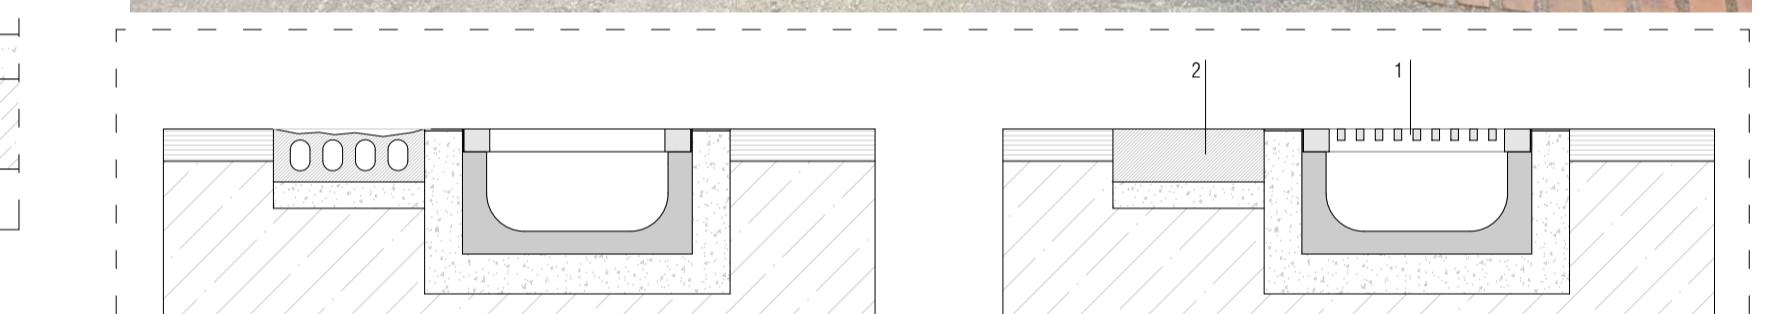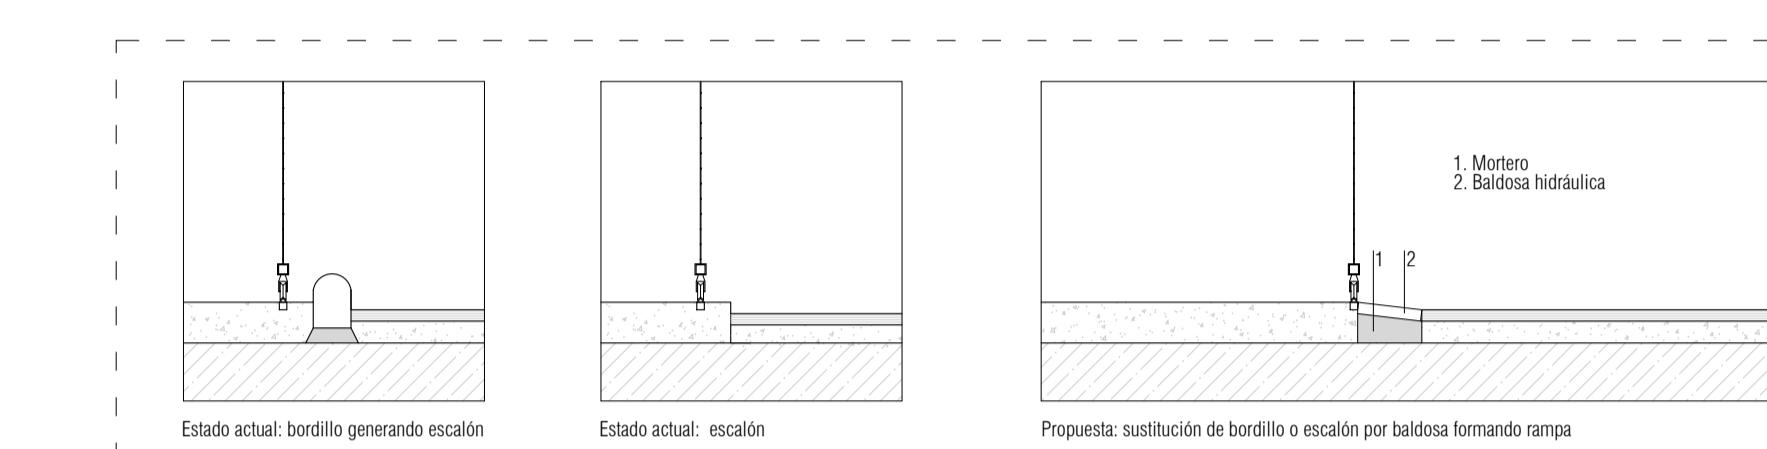


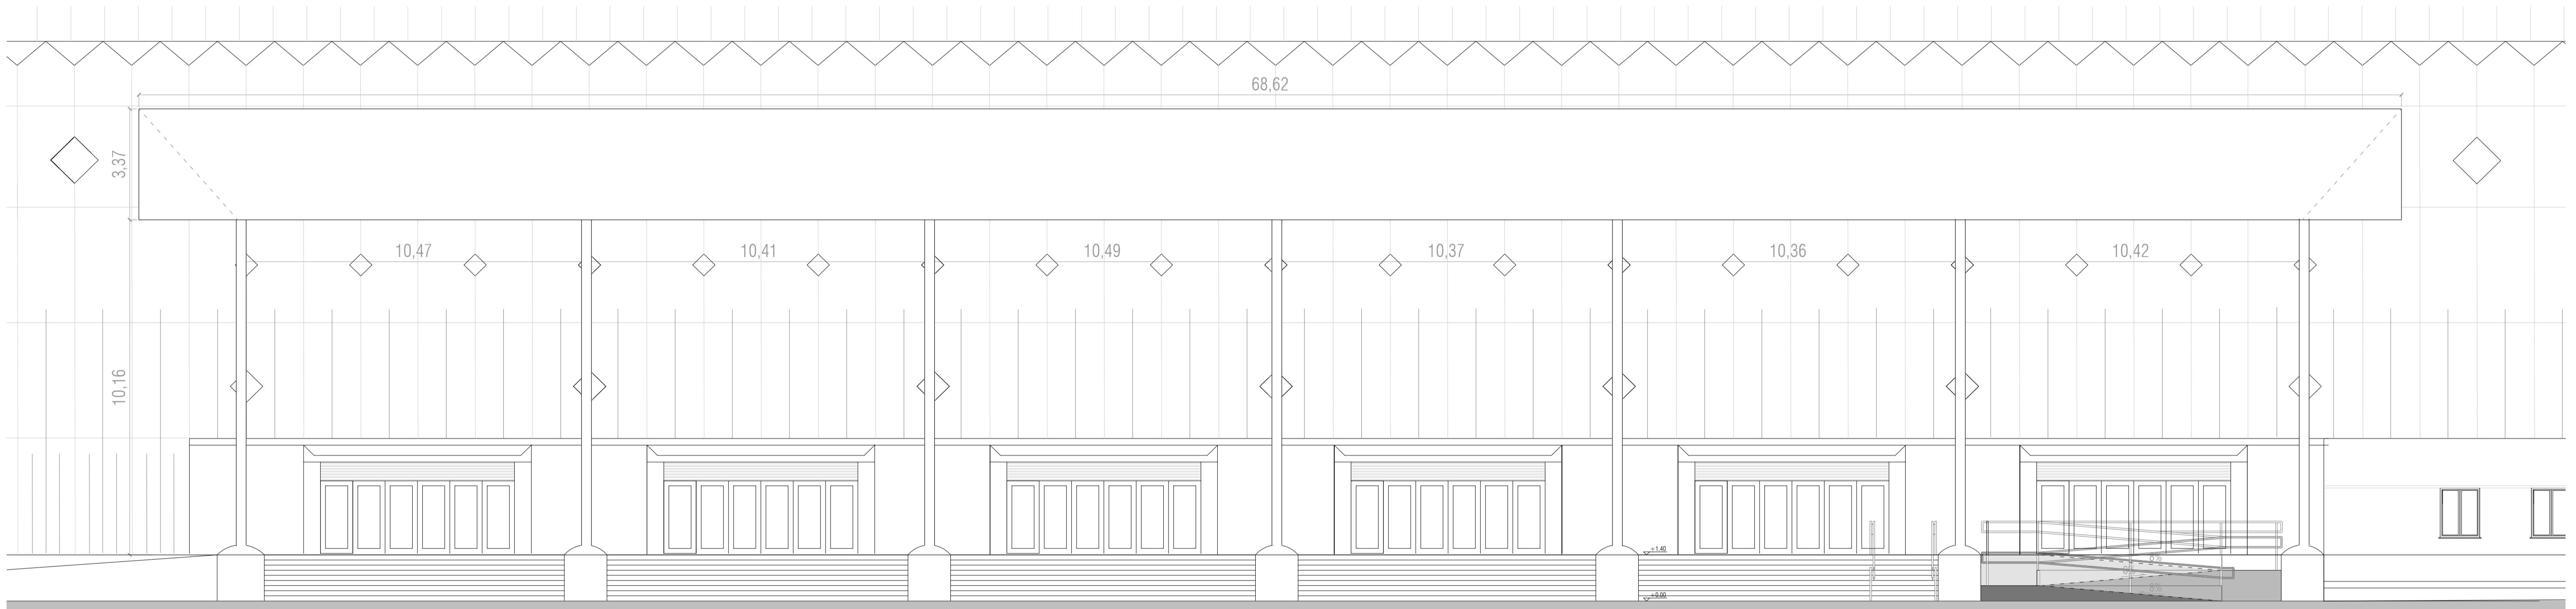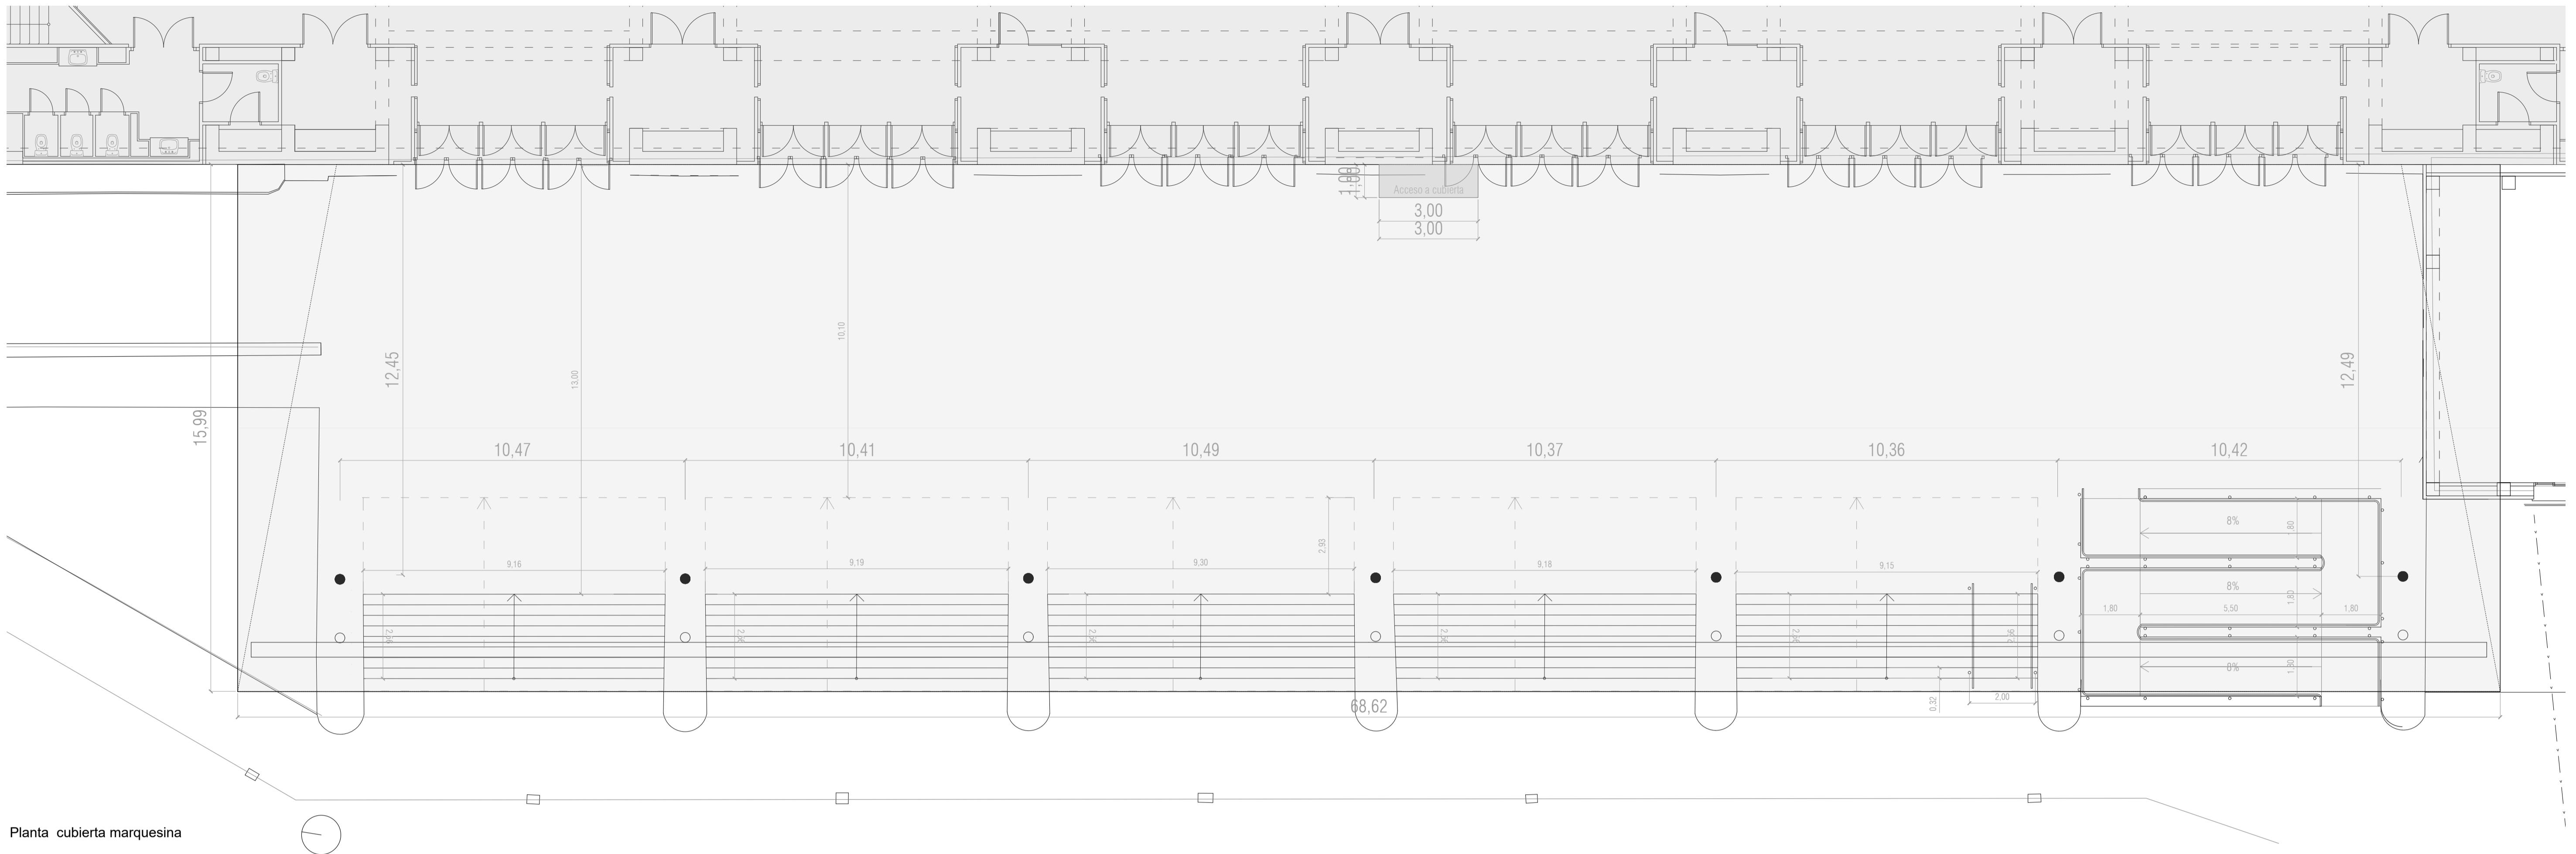


Imágenes

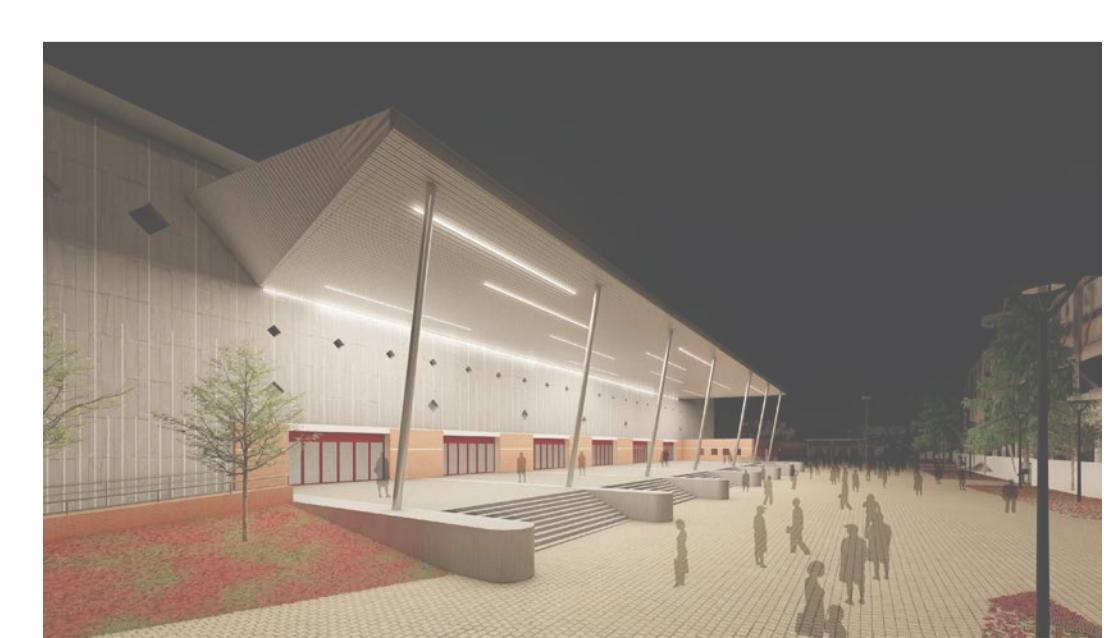

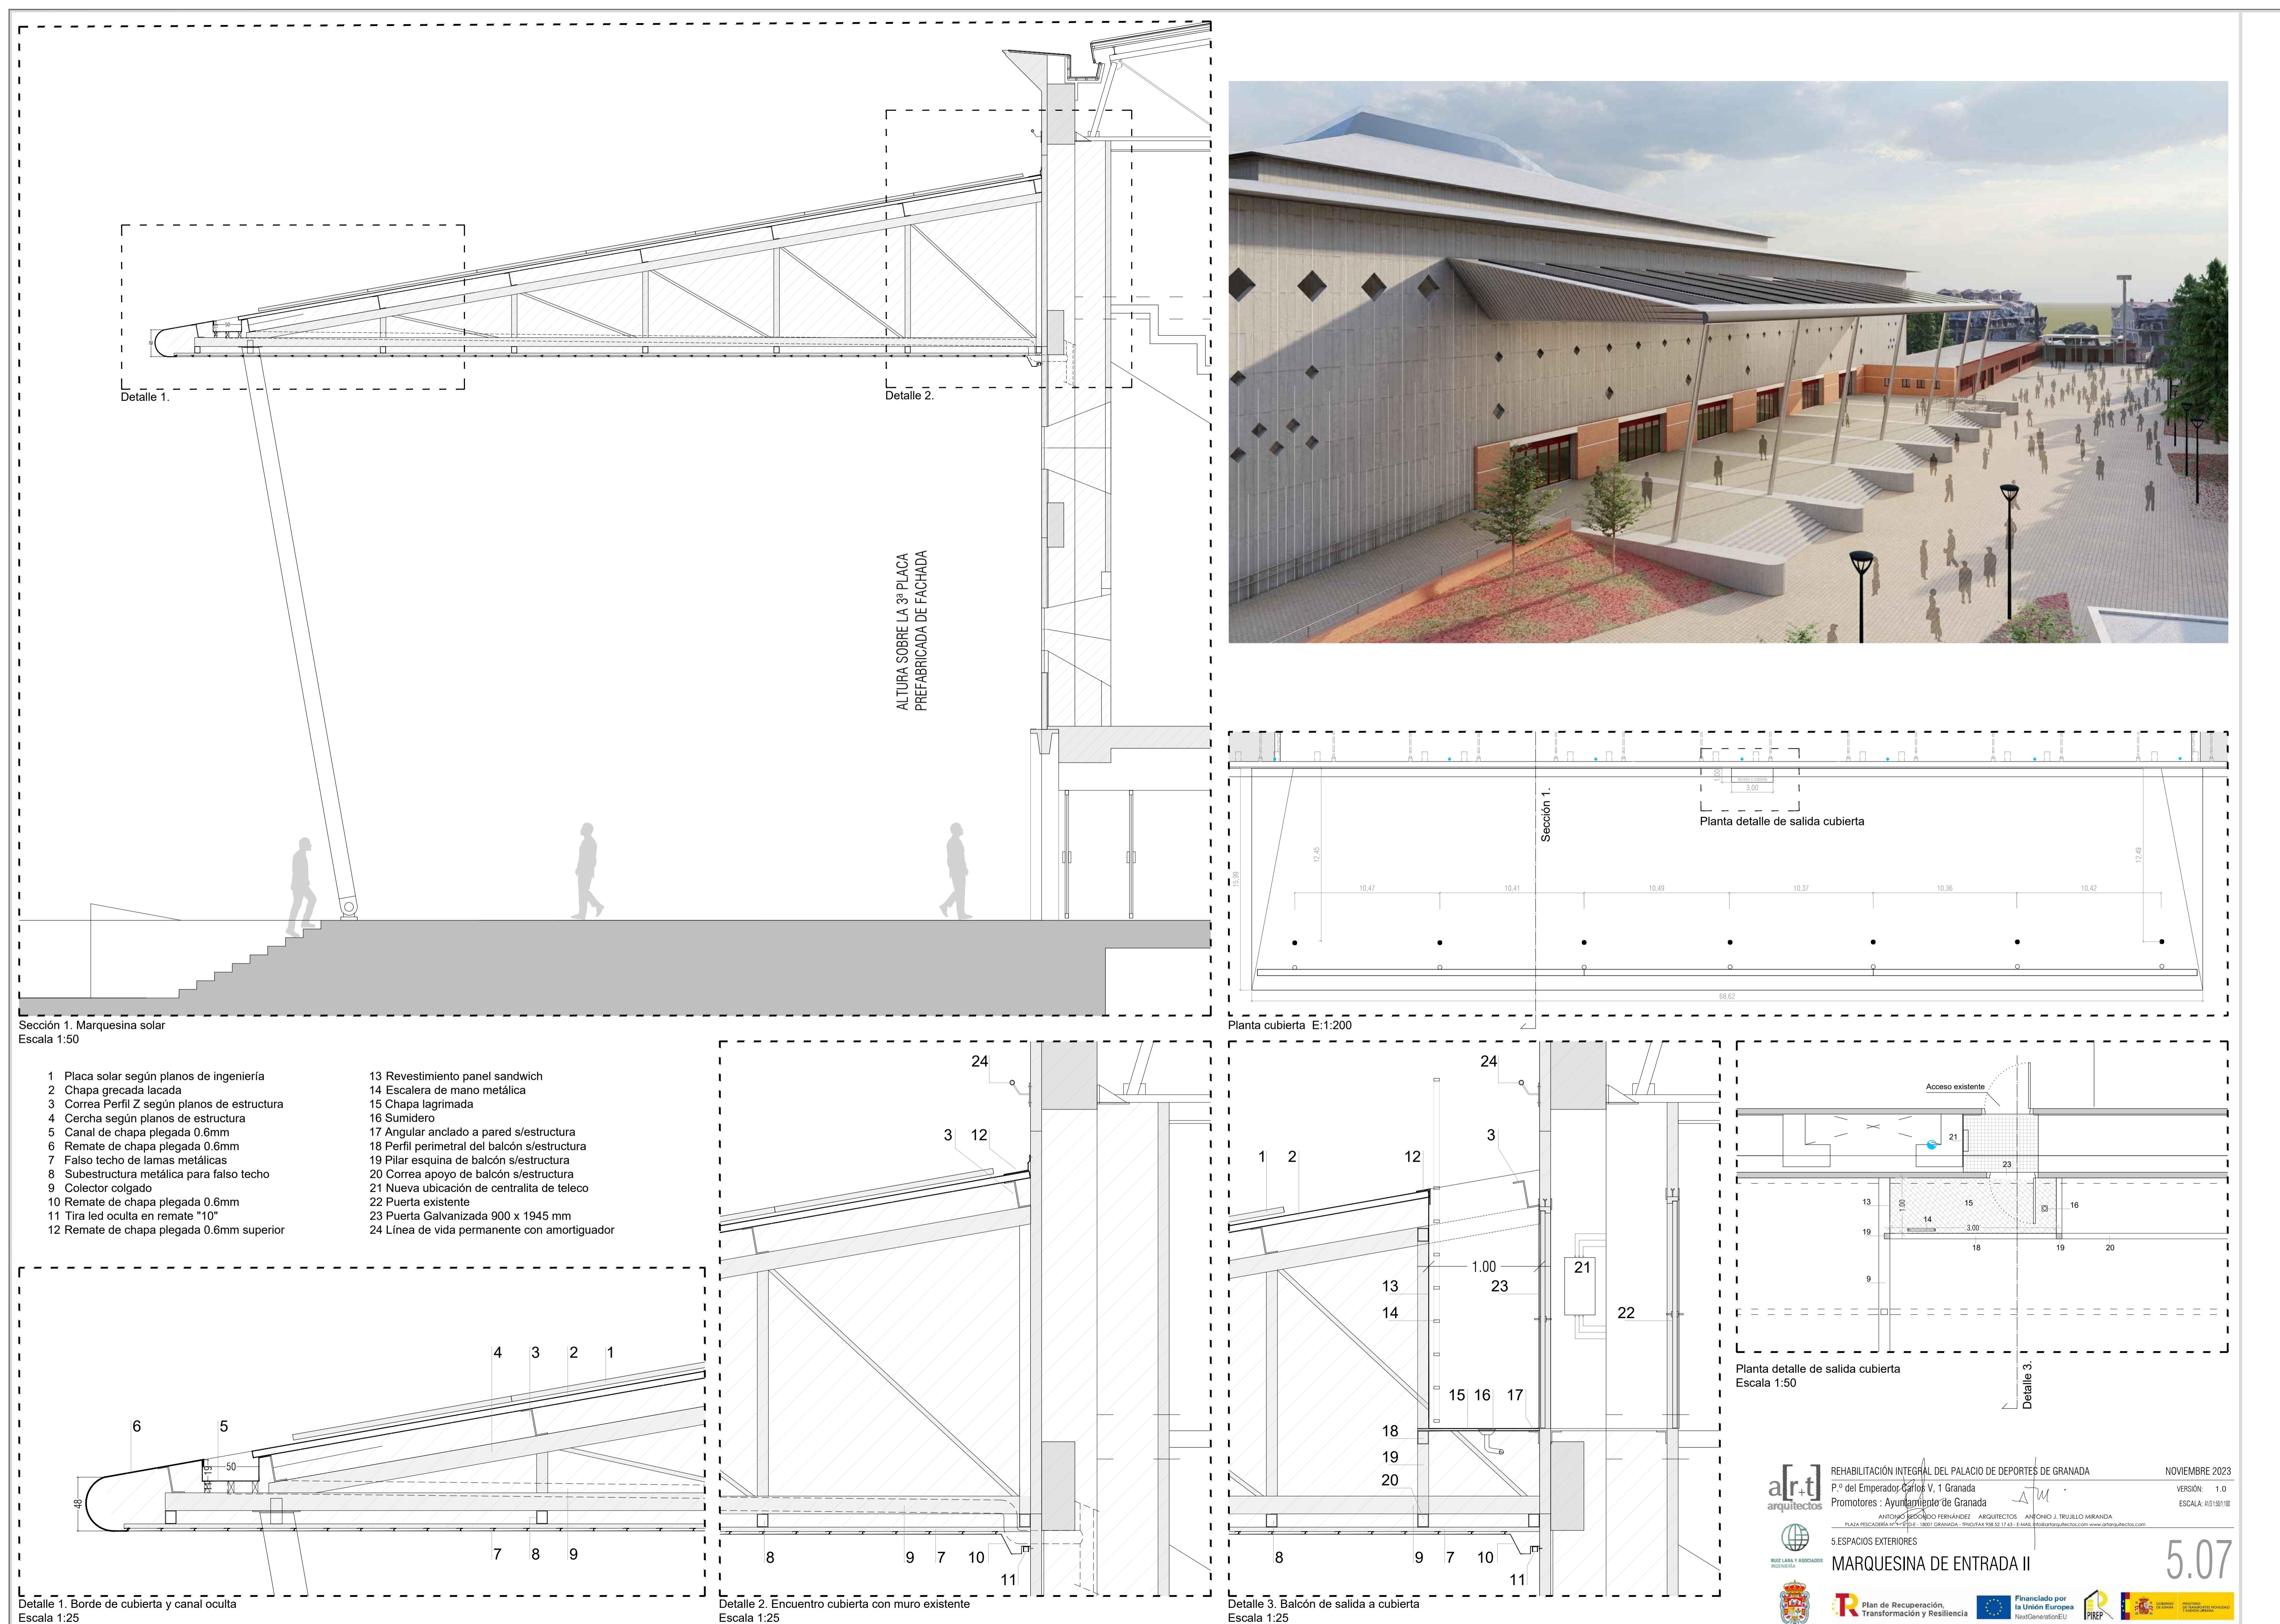


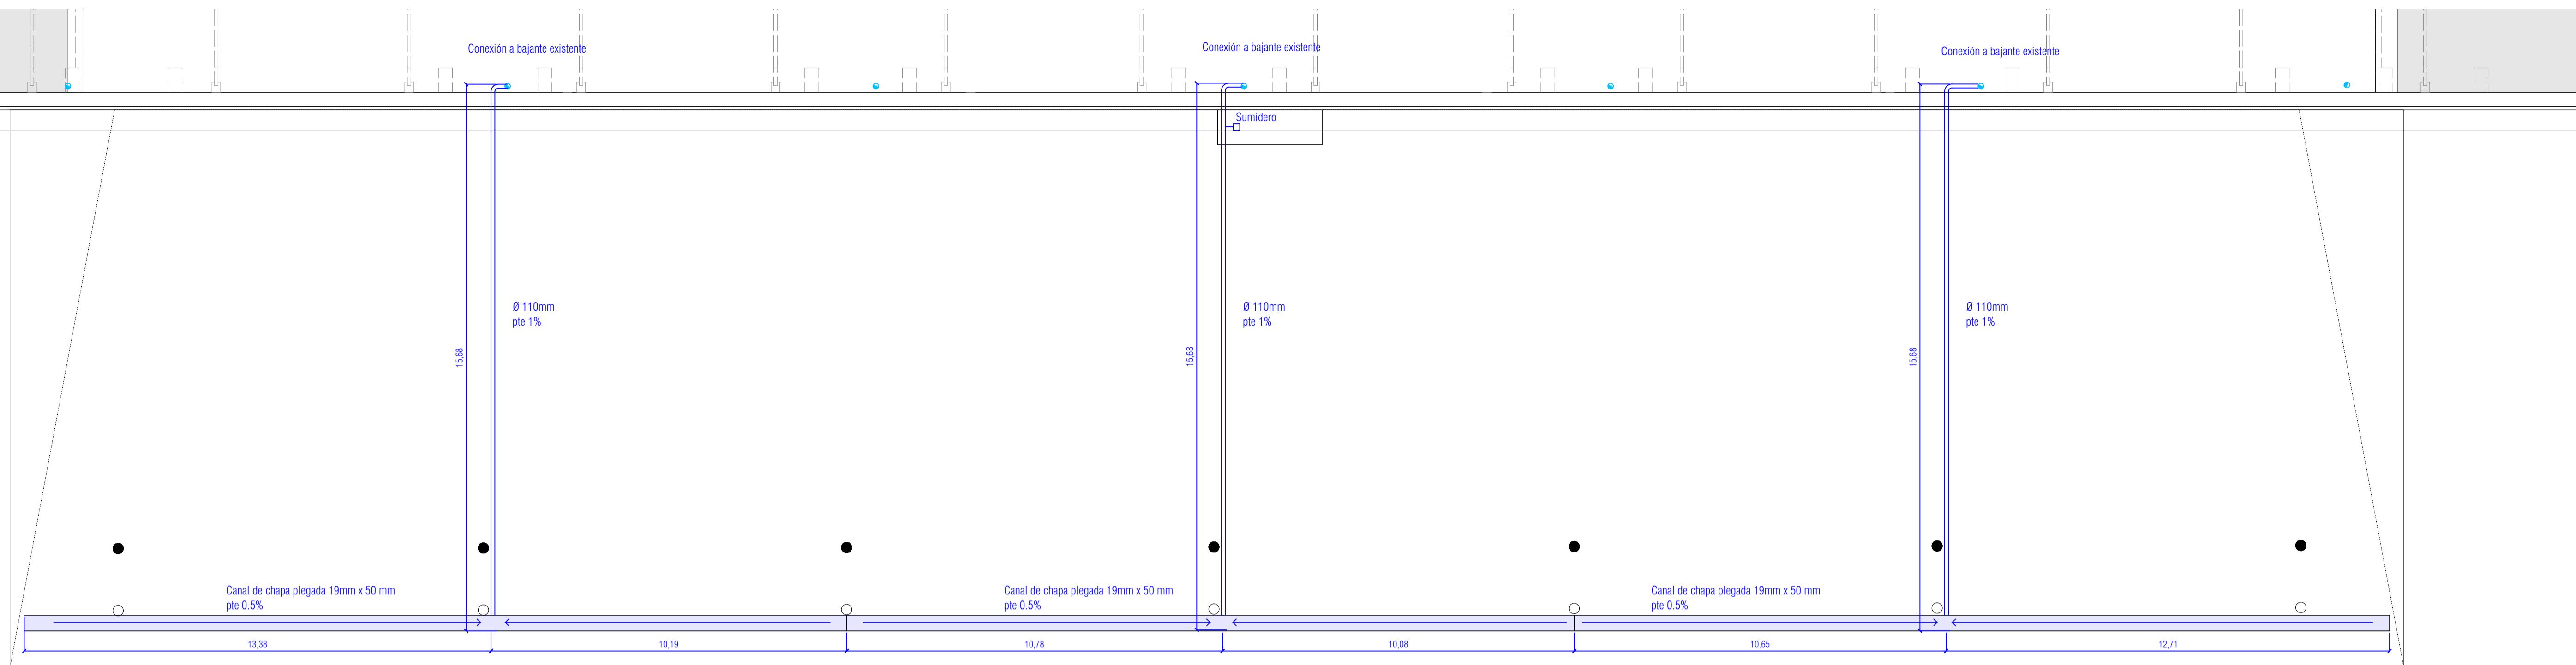

Recogida de aguas de la cubierta Escala 1:100

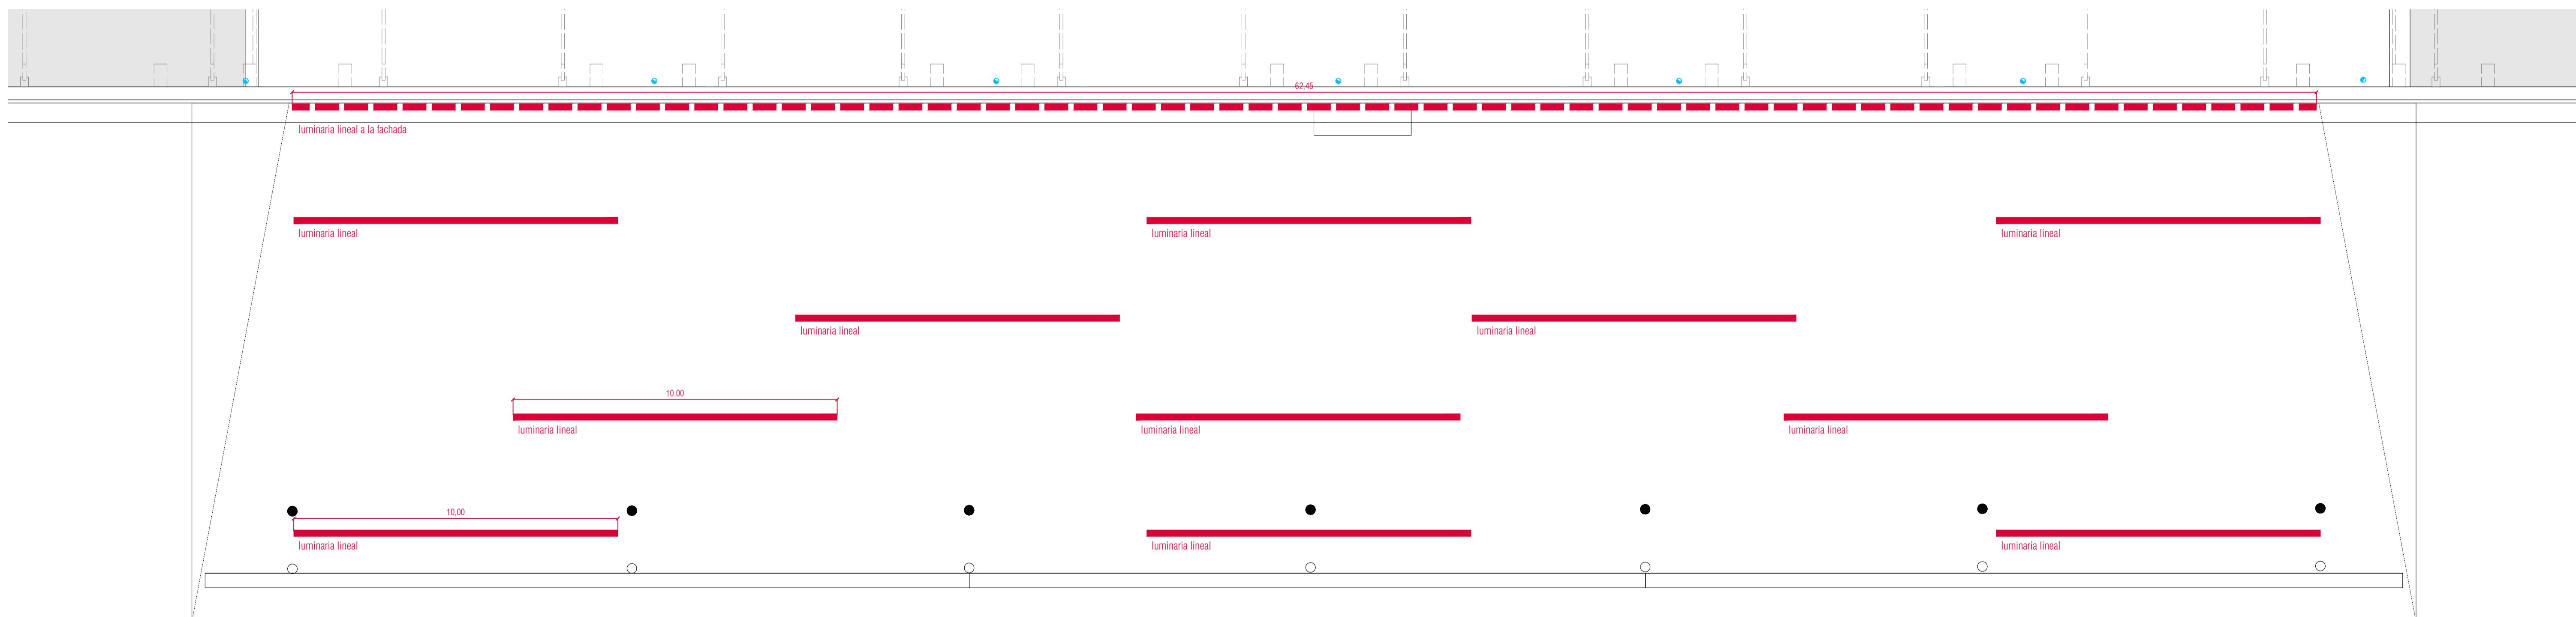

Luminarias en falso techo Escala 1:100

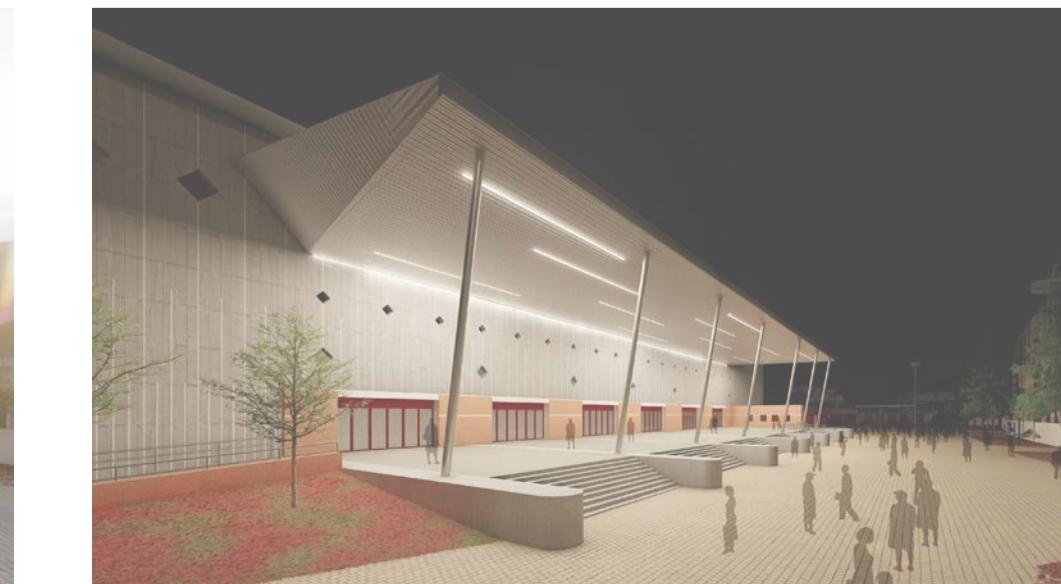

REHABILITACIÓN INTEGRAL DEL PALACIO DE DEPORTES DE GRANADA

NOVIEMBRE 2023

P.^o del Emperador Carlos V, 1 Granada

Promotores : Ayuntamiento de Granada

ANTONIO REDONDO FERNÁNDEZ ARQUITECTOS ANTONIO J. TRUJILLO MIRANDA

PLAZA PESCADERÍA N^º 1-6 D-E - 18001 GRANADA - Tfno/Fax 958 52 17 63 - E-mail info@artarquitectos.com www.artarquitectos.com

VERSIÓN: 1.0

ESCALA: A1/3:100/1:200

5.ESPACIOS EXTERIORES

MARQUESA DE ENTRADA III

5.08

**RUIZ LARA Y ASOCIADOS
INGENIERÍA**





PIREP



GOBIERNO DE ESPAÑA



MINISTERIO DE TRANSPORTES, MOVILIDAD Y AGENDA URBANA



**Plan de Recuperación,
Transformación y Resiliencia**



**Financiado por
la Unión Europea**



NextGenerationEU